



**PROGETTO DI INSTALLAZIONE  
DI STAZIONE RADIO BASE**

<i>Codice e nome sito Cellnex:</i>	<b>IT-MO-002003 – MARANELLO</b>
<i>UBICAZIONE:</i>	<b>VIA CIRCONVALLAZIONE EST (MO)</b>
<i>DATI CATASTALI:</i>	<b>N.C.T. di Maranello – mappale 5 part.949</b>
<i>Codice e nome sito WIND/TRE:</i>	<b>MO039 – MARANELLO</b>
<i>Codice e nome sito VODAFONE:</i>	<b>MO5952-C - VENTO</b>
<i>Codice e nome sito TIM:</i>	<b>MO8C – MARANELLO PAESE EX MO91</b>
<i>Codice e nome sito LINKEM:</i>	<b>MO0040D - MARANELLO</b>
<b>PROGETTO DEFINITIVO</b>	

**RICHIEDENTE:**

**CELLNEX S.p.A.**  
Via Cesare Giulio Viola, 43  
00148 Roma



**GESTORI:**

**WIND/TRE S.p.A**  
Largo Metropolitana, 5  
20017 Rho (MI)



**TIM S.p.A**  
Via Gaetano Negri, 1  
20123 – Milano (MI)



**VODAFONE S.p.A**  
Via Jervis, 13  
10015 – Ivrea (TO)



**LINKEM S.p.A.**  
Viale Città d'Europa, 681  
00144 – Roma (RO)



**Redazione:**  
**Arch. Juris Garofolo**

**STUDIO 5 S.r.L.**  
Viale dell'Industria, 60  
35129 Padova (PD)  
Tel. 049/8078279-Fax. 049/7929002




 ordine degli architetti  
 pianificatori paesaggisti  
 e conservatori della  
 provincia di udine  
**garofolo juris**  
 albo sez. A/a - numero 1127  
 architetto

## **INDICE**

- **RELAZIONE TECNICA GENERALE**
- **DOCUMENTAZIONE FOTOGRAFICA**
- **ELABORATI GRAFICI**



**PROGETTO DI INSTALLAZIONE  
DI STAZIONE RADIO BASE**

<b>Codice e nome sito Cellnex:</b>	<b>IT-MO-002003 – MARANELLO</b>
<b>UBICAZIONE:</b>	<b>VIA CIRCONVALLAZIONE EST (MO)</b>
<b>DATI CATASTALI:</b>	<b>N.C.T. di Maranello – mappale 5 part.949</b>
<b>Codice e nome sito WIND/TRE:</b>	<b>MO039 – MARANELLO</b>
<b>Codice e nome sito VODAFONE:</b>	<b>MO5952-C - VENTO</b>
<b>Codice e nome sito TIM:</b>	<b>MO8C – MARANELLO PAESE EX MO91</b>
<b>Codice e nome sito LINKEM:</b>	<b>MO0040D - MARANELLO</b>
<b>PROGETTO DEFINITIVO</b>	

**RICHIEDENTE:**

**CELLNEX S.p.A.**  
Via Cesare Giulio Viola, 43  
00148 Roma



**GESTORI:**

**WIND/TRE S.p.A**  
Largo Metropolitana, 5  
20017 Rho (MI)



**TIM S.p.A**  
Via Gaetano Negri, 1  
20123 – Milano (MI)



**VODAFONE S.p.A**  
Via Jervis, 13  
10015 – Ivrea (TO)



**LINKEM S.p.A.**  
Viale Città d'Europa, 681  
00144 – Roma (RO)



**Redazione:**  
**Arch. Juris Garofolo**

**STUDIO 5 S.r.L.**  
Viale dell'Industria, 60  
35129 Padova (PD)  
Tel. 049/8078279-Fax. 049/7929002



•  ordine degli architetti  
pianificatori paesaggisti  
e conservatori della  
provincia di udine  
•  
garofolo juris  
albo sez. A/a - numero 1127  
architetto •

## 1. PREMESSA

La Società Cellnex S.p.A., proprietaria della stazione radio base ai fini della trasmissione del segnale radio e a seguito di accordi commerciali ospita sulla struttura di sua proprietà i seguenti gestori di telefonia:

- Wind/Tre S.p.A.
- Vodafone Italia S.p.A.
- Tim S.p.A.
- LINKEM S.p.A.

In questo particolare caso la scelta progettuale comporta, da parte di Cellnex S.p.A, l'installazione di un nuovo palo poligonale con pennone sommitale, sul quale verranno ospitati i nuovi radianti di Wind/Tre, Vodafone Italia S.p.A., Tim S.p.A e LINKEM S.p.A.

## 2. UBICAZIONE DELLA STRUTTURA

### 2.1 DATI IDENTIFICATIVI :

Provincia	Modena
Comune	Maranello
Indirizzo	Via Circonvallazione Est
Dati catastale	N.C.T. di Maranello – Foglio 5; mappale 949
Coordinate Gauss-Boaga	X= 1648924.80 - Y= 4932970.17
Coordinate UTM32	E = 648893 – N= 4932952.8
Altezza s.l.m.	118.7m.
ZTO/Destinazione D'Uso	"Zone a verde pubblico o di complesso insediativo elementare Art.109;
Vincoli:	Nessuno

### 2.2 DESCRIZIONE DELL'AREA DI INTERVENTO:

L'impianto in oggetto sarà realizzato su una porzione di parcheggio.

### 2.3 MODALITA' DI ACCESSO :

L'area d'intervento è raggiungibile in auto fino all'ingresso del sito.

### 3. DESCRIZIONE DELL'INTERVENTO

#### 3.1 DESCRIZIONE GENERALE :

#### INTERVENTO CELLNEX:

L'intervento in oggetto da parte di Cellnex Italia S.p.A., consiste nella realizzazione di una nuova Stazione Radio Base che sostituirà l'attuale struttura, avente dimensioni di 5.00m X 20.00m, alla posa di un nuovo palo poligonale con pennone sommitale H=36.00m + 6.00m. Verrà inoltre installata una nuova platea alla base del palo per consentire l'installazione dei nuovi apparati dei vari gestori di telefonia.

Cellnex S.p.A. si occuperà inoltre di fornire tutte le parti metalliche necessarie per l'installazione dei nuovi apparati tecnologici.

#### INTERVENTO WIND/TRE:

L'intervento in oggetto da parte di Wind/Tre S.p.A. consiste nell'installazione di n°3 settori, aventi n°2 antenne per settore.

Il sistema radiante Wind/Tre S.p.A. sarà composto da n°3 antenne ad un c.e.38.60m e n°3 antenne ad un c.e.31.20m: il 1° settore sarà orientato a 0°, il 2° settore a 130° e il 3° a 240°, verranno installate due parabole di diametro 60cm alla quota di 37.00m.

Si prevede, inoltre, l'installazione degli RF Module in quota, dietro le antenne, e degli apparati nei pressi della base del palo.

Le antenne saranno collegate agli apparati mediante cavi coassiali interni ad apposita canalina che andrà dagli apparati alle antenne.

#### 3.2.1 SISTEMA RADIANTE WIND/TRE S.p.A.:

La seguente tabella riassume i principali dati caratteristici del sistema radiante delle antenne:

Settore	Antenna	Azimut (gradi)	Altezza C.E. (m)	Dimensione antenna (mm)
1	A	0°	38.60	2090x499x199
	B		31.20	799x460x223
2	C	130°	38.60	2090x499x199
	D		31.20	799x460x223
3	E	240°	38.60	2090x499x199
	F		31.20	799x460x223

Per quanto riguarda il sistema trasmissivo verranno posizionate le seguenti parabole, di seguito la tabella con le caratteristiche principali:

PARABOLE	Azimut (gradi)	Altezza C.E. (m)	Diametro (cm)
Parabola 1	280°	39.30	60
Parabola 2	330°	37.00	60

### INTERVENTO VODAFONE ITALIA S.p.A.:

L'intervento in oggetto da parte di Vodafone Italia S.p.A. consiste nell'installazione di n°3 settori.

Il sistema radiante di Vodafone Italia S.p.A. sarà composto da 3 settori ad un c.e.35.40m, ciascuno composto da un'antenna: il 1° settore sarà orientato a 50°, il 2° settore a 210° e il terzo a 310°.

Sarà inoltre installata una parabola di diametro 60cm alla quota di 33.80m.

Si prevede, inoltre, l'installazione degli RF Module in quota, dietro le antenne, e degli apparati nei pressi della base del palo.

Le antenne saranno collegate agli apparati mediante cavi coassiali interni ad apposita canalina che andrà dagli apparati alle antenne.

#### 3.2.1 SISTEMA RADIANTE VODAFONE ITALIA S.p.A.:

La seguente tabella riassume i principali dati caratteristici del sistema radiante delle antenne:

Settore	Azimut (gradi)	Altezza C.E. (m)	Dimensione antenna (mm)
1	90°	35.40	2100x430x197
2	210°	35.40	2100x430x197
3	330°	35.40	2100x430x197

Per quanto riguarda il sistema trasmissivo verranno posizionate le seguenti parabole, di seguito la tabella con le caratteristiche principali:

PARABOLE	Azimut (gradi)	Altezza C.E. (m)	Diametro (cm)
Parabola 1	110°	33.80	60

### INTERVENTO TIM S.p.A.:

L'intervento in oggetto da parte di Tim S.p.A. consiste nell'installazione di n°3 settori.

Il sistema radiante di Tim S.p.A. sarà composto da 3 settori ad un c.e.42.00m, ciascuno composto da un'antenna: il 1° settore sarà orientato a 60°, il 2° settore a 185° e il 3° a 310°.

Si prevede, inoltre, l'installazione degli RF Module in quota, dietro le antenne, e degli apparati nei pressi della base del palo.

Le antenne saranno collegate agli apparati mediante cavi coassiali interni ad apposita canalina che andrà dagli apparati alle antenne.

#### 3.2.1 SISTEMA RADIANTE TIM S.p.A.:

La seguente tabella riassume i principali dati caratteristici del sistema radiante delle antenne:

Settore	Azimut (gradi)	Altezza C.E. (m)	Dimensione antenna (mm)
1	60°	41.00	1978x488x164
2	185°	41.00	1978x488x164
3	310°	41.00	1978x488x164

### INTERVENTO LINKEM S.p.A.:

L'intervento in oggetto da parte di Linkem S.p.A. consiste nell'installazione di n°3 settori.

Il sistema radiante di Linkem S.p.A. sarà composto da 3 settori ad un c.e.28.95m, ciascuno composto da un'antenna: il 1° settore sarà orientato a 110°, il 2° settore a 220° e il 3° a 320°. Le antenne verranno ancorate al palo con apposita carpenteria a Y

Si prevede, inoltre, l'installazione degli RF Module in quota, dietro le antenne, e degli apparati nei pressi della base del palo.

Le antenne saranno collegate mediante cavi coax provenienti dalle RRU, che a sua volta saranno collegati agli apparati alla base del palo da cavi F.O. e alimentazione canale di progetto.

#### 3.2.1 SISTEMA RADIANTE LINKEM S.r.l.:

La seguente tabella riassume i principali dati caratteristici del sistema radiante delle antenne:

Settore	Azimut (gradi)	Altezza C.E. (m)	Dimensione antenna (mm)
1	100°	28.95	1100x259x135
2	220°	28.95	1100x259x135
3	340°	28.95	1100x259x135

Per quanto riguarda il sistema trasmissivo verranno posizionate le seguenti parabole, di seguito la tabella con le caratteristiche principali:

PARABOLE	Azimut (gradi)	Altezza C.E. (m)	Diametro (cm)
Parabola 1	276°	30.20	30

#### 3.3 APPARATI DI RICETRASMISSIONE :

Per il funzionamento degli impianti sono previsti gli apparati tecnologici di tipo outdoor da posizionare ai piedi del palo su nuova platea debitamente recintata.

#### 3.4 COLLEGAMENTI :

Il collegamento tra il sistema radiante (antenne/parabole) e gli apparati di ricetrasmisione avverrà tramite cavi coassiali.

#### 3.5 IMPIANTO ELETTRICO :

L'impianto elettrico è autonomo, dotato di quadro proprio, le parti metalliche ed elettriche dell'intero sistema sono collegate ad un idoneo sistema di messa a terra e tutti gli impianti sono realizzati in conformità alle Normative CEI, secondo i dettami del D.M. n.37 del 22 gennaio 2008.

#### 4. PRECISAZIONI FINALI CON RIFERIMENTI NORMATIVI:

La rappresentazione dello stato attuale negli elaborati grafici allegati è conforme allo stato dei luoghi anche con riferimento alle destinazioni d'uso.

L'intervento in progetto:

- Non e' assoggettato a Vincolo Paesaggistico ai sensi del D. Lgs. 22 Gennaio 2004, n. 42, e pertanto non viene richiesta l'Autorizzazione Paesaggistica Ambientale ai sensi dell'art. 146 del D. Lgs. 22 Gennaio 2004, n. 42.
- Non è richiesto il provvedimento di tutela monumentale/archeologica trattandosi di immobile non assoggettato a Vincolo ai sensi del D. Lgs. 22 Gennaio 2004, n. 42.
- Non è soggetto alle norme igienico sanitarie non comportando lo stesso valutazioni tecnico - discrezionale, ma solo al parere ARPA provinciale di competenza.

Inoltre:

- L. 13/89 (Disposizioni per favorire il superamento e l'eliminazione delle barriere architettoniche):

Le opere in progetto non sono contemplate tra le opere soggette al rispetto della L. 13/89 così come modificata dalla L. 62/89 e D.M. 14 giugno 1989, n. 236 e s.m.i. come dimostrato nella presente relazione ed elaborati grafici atti ad evidenziare che l'opera consiste in un impianto tecnologico (Stazione Radio Base).

- Prevenzione Incendi:

Le opere in progetto non sono contemplate tra le opere soggette al nulla osta dei VV.FF in quanto non rientra tra le attività indicate nel D.M. 16/02/82 e D.P.R. n. 689/59 e s.m.i..

- D.M. n.37 del 22/01/08 (Norme per la sicurezza degli impianti) :

Tutti gli impianti saranno realizzati in conformità alla normativa CEI, secondo i dettami del D.M. n.37 del 22/01/08.

- L. 447/95: (Tutela inquinamento acustico):

Le opere in progetto non sono soggette alle prescrizioni di cui alla L. 447/95 , s.m.i. e i relativi regolamenti attuativi.

- D.Lgs. 81/08 (riguardante il miglioramento della sicurezza e della salute dei lavoratori sul luogo di lavoro).

E' stata data puntuale attuazione alle disposizioni del D.Lgs. 81/08 e s.m.i. .


- L.1086/71 (Opere in conglomerato cementizio armato, normale e precompresso ed a struttura metallica):

Le opere in progetto sono soggette alla disciplina della L.1086/71 e s.m.i. .

Si dichiara che il progetto è stato realizzato, non solo seguendo le prescrizioni urbanistico - architettoniche degli enti preposti e le norme delle leggi in vigore, ma utilizzando le tecnologie e soluzioni più evolute e volte al minor impatto ambientale, allo stato dell'arte attuale.

Per ulteriori e più specifiche informazioni si faccia riferimento agli elaborati grafici allegati.

#### Il Progettista

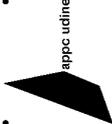-  ordine degli architetti pianificatori paesaggisti e conservatori della provincia di udine
- garofolo juris  
albo sez. A/a - numero 1127  
architetto
-



**PROGETTO DI INSTALLAZIONE  
DI STAZIONE RADIO BASE**

<i>Codice e nome sito Cellnex:</i>	<b>IT-MO-002003 – MARANELLO</b>
<i>UBICAZIONE:</i>	<b>VIA CIRCONVALLAZIONE EST (MO)</b>
<i>DATI CATASTALI:</i>	<b>N.C.T. di Maranello – mappale 5 part.949</b>
<i>Codice e nome sito WIND/TRE:</i>	<b>MO039 – MARANELLO</b>
<i>Codice e nome sito VODAFONE:</i>	<b>MO5952-C - VENTO</b>
<i>Codice e nome sito TIM:</i>	<b>MO8C – MARANELLO PAESE EX MO91</b>
<i>Codice e nome sito LINKEM:</i>	<b>MO0040D - MARANELLO</b>
<b>DOCUMENTAZIONE FOTOGRAFICA</b>	

**RICHIEDENTE:**

**CELLNEX S.p.A.**  
Via Cesare Giulio Viola, 43  
00148 Roma



**GESTORI:**

**WIND/TRE S.p.A**  
Largo Metropolitana, 5  
20017 Rho (MI)



**TIM S.p.A**  
Via Gaetano Negri, 1  
20123 – Milano (MI)



**VODAFONE S.p.A**  
Via Jervis, 13  
10015 – Ivrea (TO)



**LINKEM S.p.A.**  
Viale Città d'Europa, 681  
00144 – Roma (RO)



**Redazione:**  
**Arch. Juris Garofolo**

**STUDIO 5 S.r.L.**  
Viale dell'Industria, 60  
35129 Padova (PD)  
Tel. 049/8078279-Fax. 049/7929002



•  ordine degli architetti  
pianificatori paesaggisti  
e conservatori della  
provincia di udine  
•  
• **garofolo juris**  
albo sez. A/a - numero 1127  
architetto •





**PROGETTO DI INSTALLAZIONE  
DI STAZIONE RADIO BASE**

<i>Codice e nome sito Cellnex:</i>	<b>IT-MO-002003 – MARANELLO</b>
<i>UBICAZIONE:</i>	<b>VIA CIRCONVALLAZIONE EST (MO)</b>
<i>DATI CATASTALI:</i>	<b>N.C.T. di Maranello – mappale 5 part.949</b>
<i>Codice e nome sito WIND/TRE:</i>	<b>MO039 – MARANELLO</b>
<i>Codice e nome sito VODAFONE:</i>	<b>MO5952-C - VENTO</b>
<i>Codice e nome sito TIM:</i>	<b>MO8C – MARANELLO PAESE EX MO91</b>
<i>Codice e nome sito LINKEM:</i>	<b>MO0040D - MARANELLO</b>
<b>ELABORATI GRAFICI</b>	

**RICHIEDENTE:**

**CELLNEX S.p.A.**  
Via Cesare Giulio Viola, 43  
00148 Roma



**GESTORI:**

**WIND/TRE S.p.A**  
Largo Metropolitana, 5  
20017 Rho (MI)



**TIM S.p.A**  
Via Gaetano Negri, 1  
20123 – Milano (MI)



**VODAFONE S.p.A**  
Via Jervis, 13  
10015 – Ivrea (TO)



**LINKEM S.p.A.**  
Viale Città d'Europa, 681  
00144 – Roma (RO)




**Redazione:**  
**Arch. Juris Garofolo**

**STUDIO 5 S.r.L.**  
Viale dell'Industria, 60  
35129 Padova (PD)  
Tel. 049/8078279-Fax. 049/7929002





 ordine degli architetti  
 pianificatori paesaggisti  
 e conservatori della  
 provincia di udine  
**garofolo juris**  
 albo sez. A/a - numero 1127  
 architetto


ESTRATTO DI R.U.E. – SCALA 1:5000

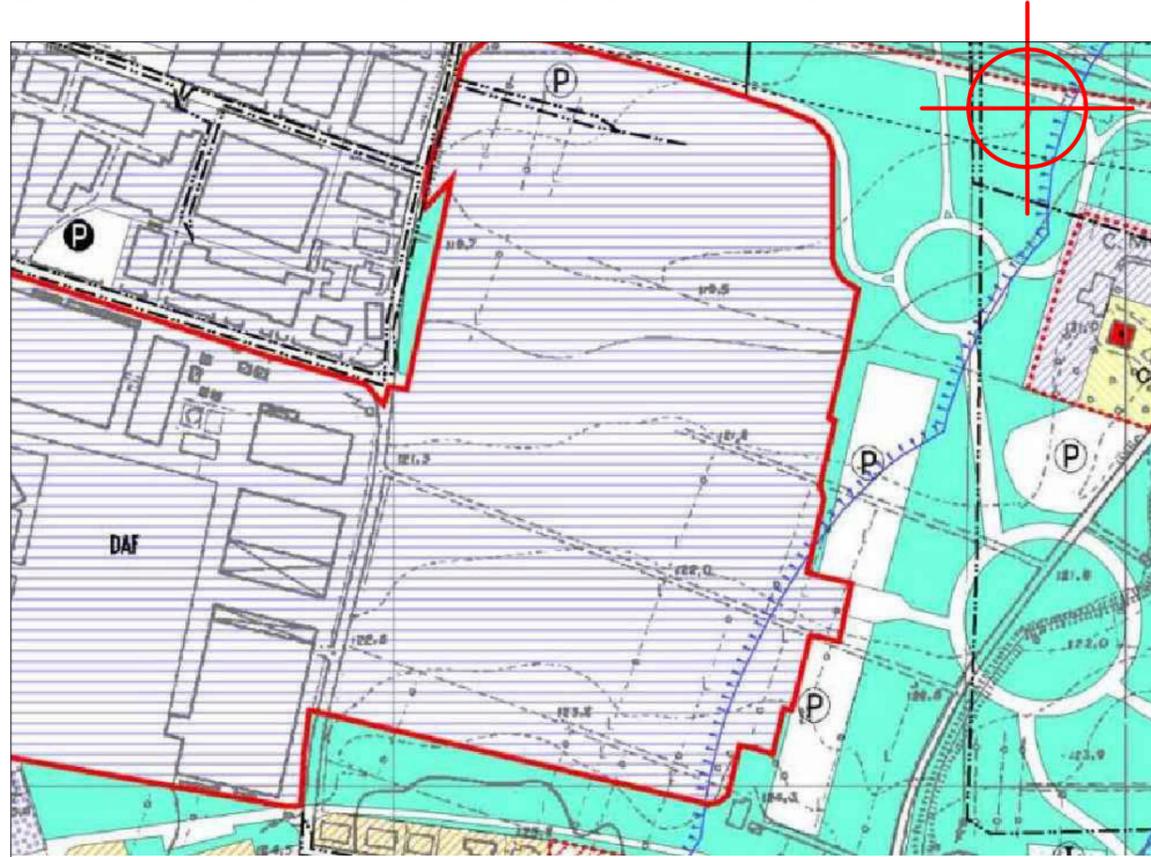


ESTRATTO CATASTALE – SCALA 1:2000

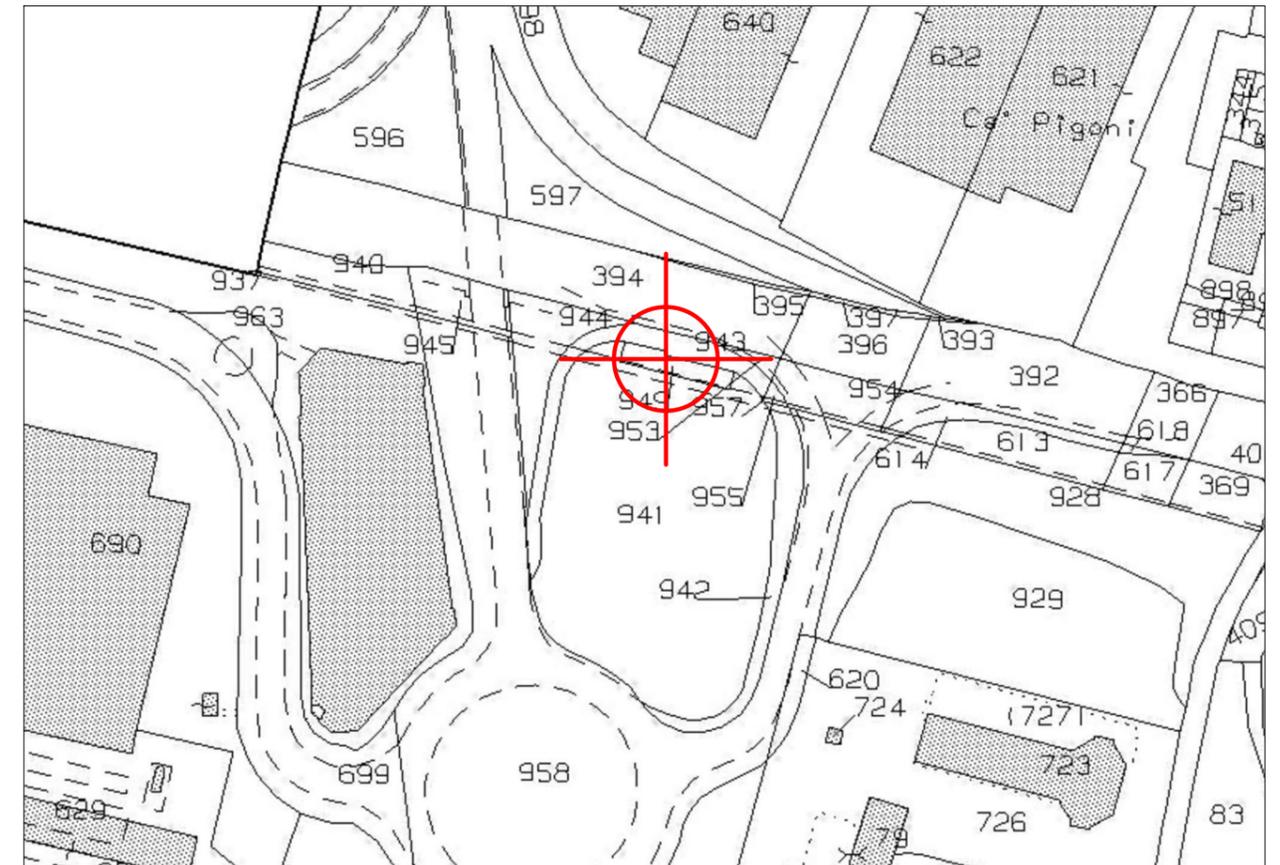

CARTA TECNICA – SCALA 1:5000

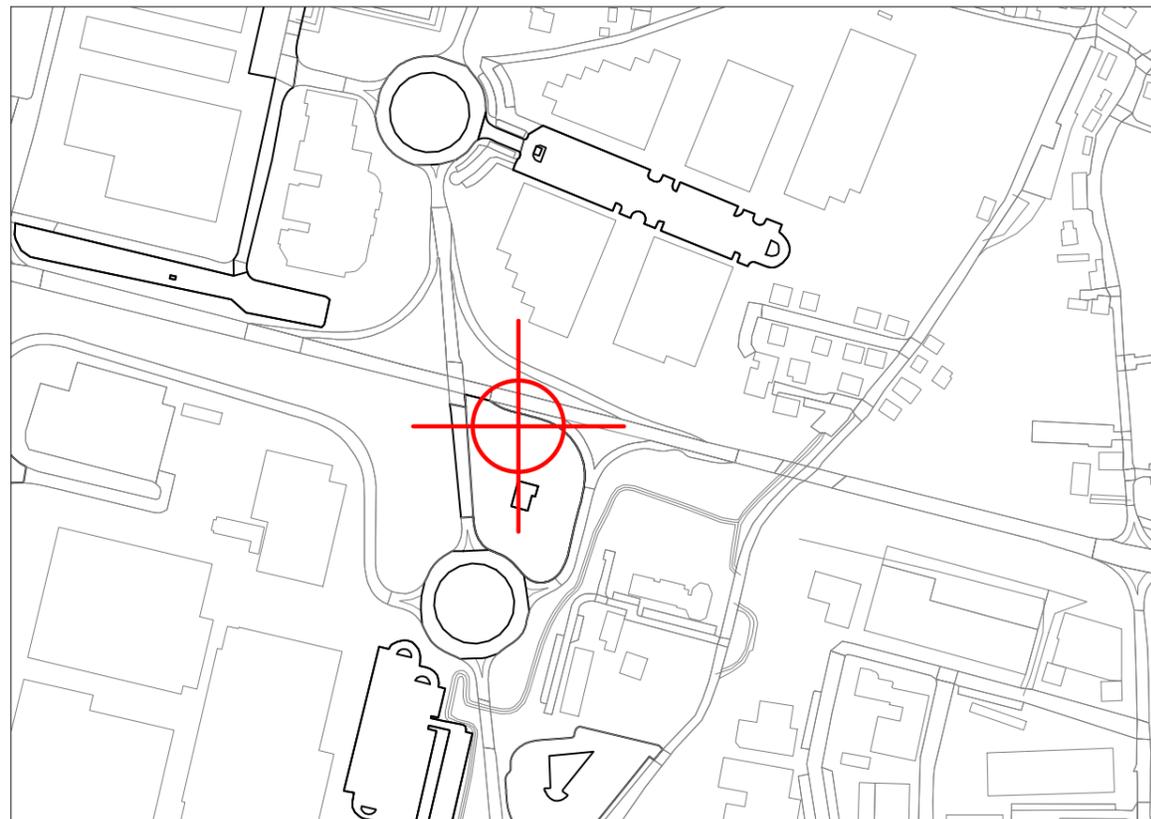

INDICAZIONI GENERALI DEL SITO	
COMUNE: MARANELLO (MO)	
INDIRIZZO: Via Circonvallazione Est MARANELLO (MO)	
IDENTIFICATO AL C.C. DI MARANELLO	
FOGLIO: 5 – PARTICELLA: 949	
INSERITO NEL P.I. DI MARANELLO	
Zona a verde pubblico o di complesso insediativo elementare Art.109	
COORDINATE WGS84:	
Lat.= 44°32'04.3"	Long.= 10°52'26.5"

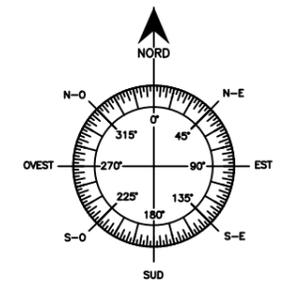


ordine degli architetti  
pianificatori paesaggisti  
e conservatori della  
provincia di udine  
garofolo juris  
albo sez. A/a - numero 1127  
architetto

Richiedente : <b>CELLNEX S.p.A.</b> Redazione : <b>STUDIO 5 S.r.l.</b> Gestore : <b>WIND TRE S.p.A.</b> <b>TIM S.p.A.</b> <b>VODAFONE ITALIA S.p.A.</b> <b>FASTWEB AIR S.r.l.</b> <b>LINKEM S.p.A.</b>		<b>CODICE SITO</b>  MO039 MO8C MO5952-C MO0040 MO0040D	Codice Sito : <b>MO039 - MARANELLO</b>  Ubicazione : Via Circonvallazione Est - Maranello (MO) Dati Catastali : N.C.T. di Maranello - fg. 5 - map. 949  Titolo : Progetto di ri-posizionamento di stazione radiobase per reti di comunicazione elettroniche mobili  Oggetto : <b>INQUADRAMENTO GENERALE</b> Nome File : 45420 - MO039 - MARANELLO    Scala : Varie    Tav. n.	<b>01</b>
--	--	--	---	-----------

**STATO DI FATTO - PLANIMETRIA SITO**

Scala 1:500

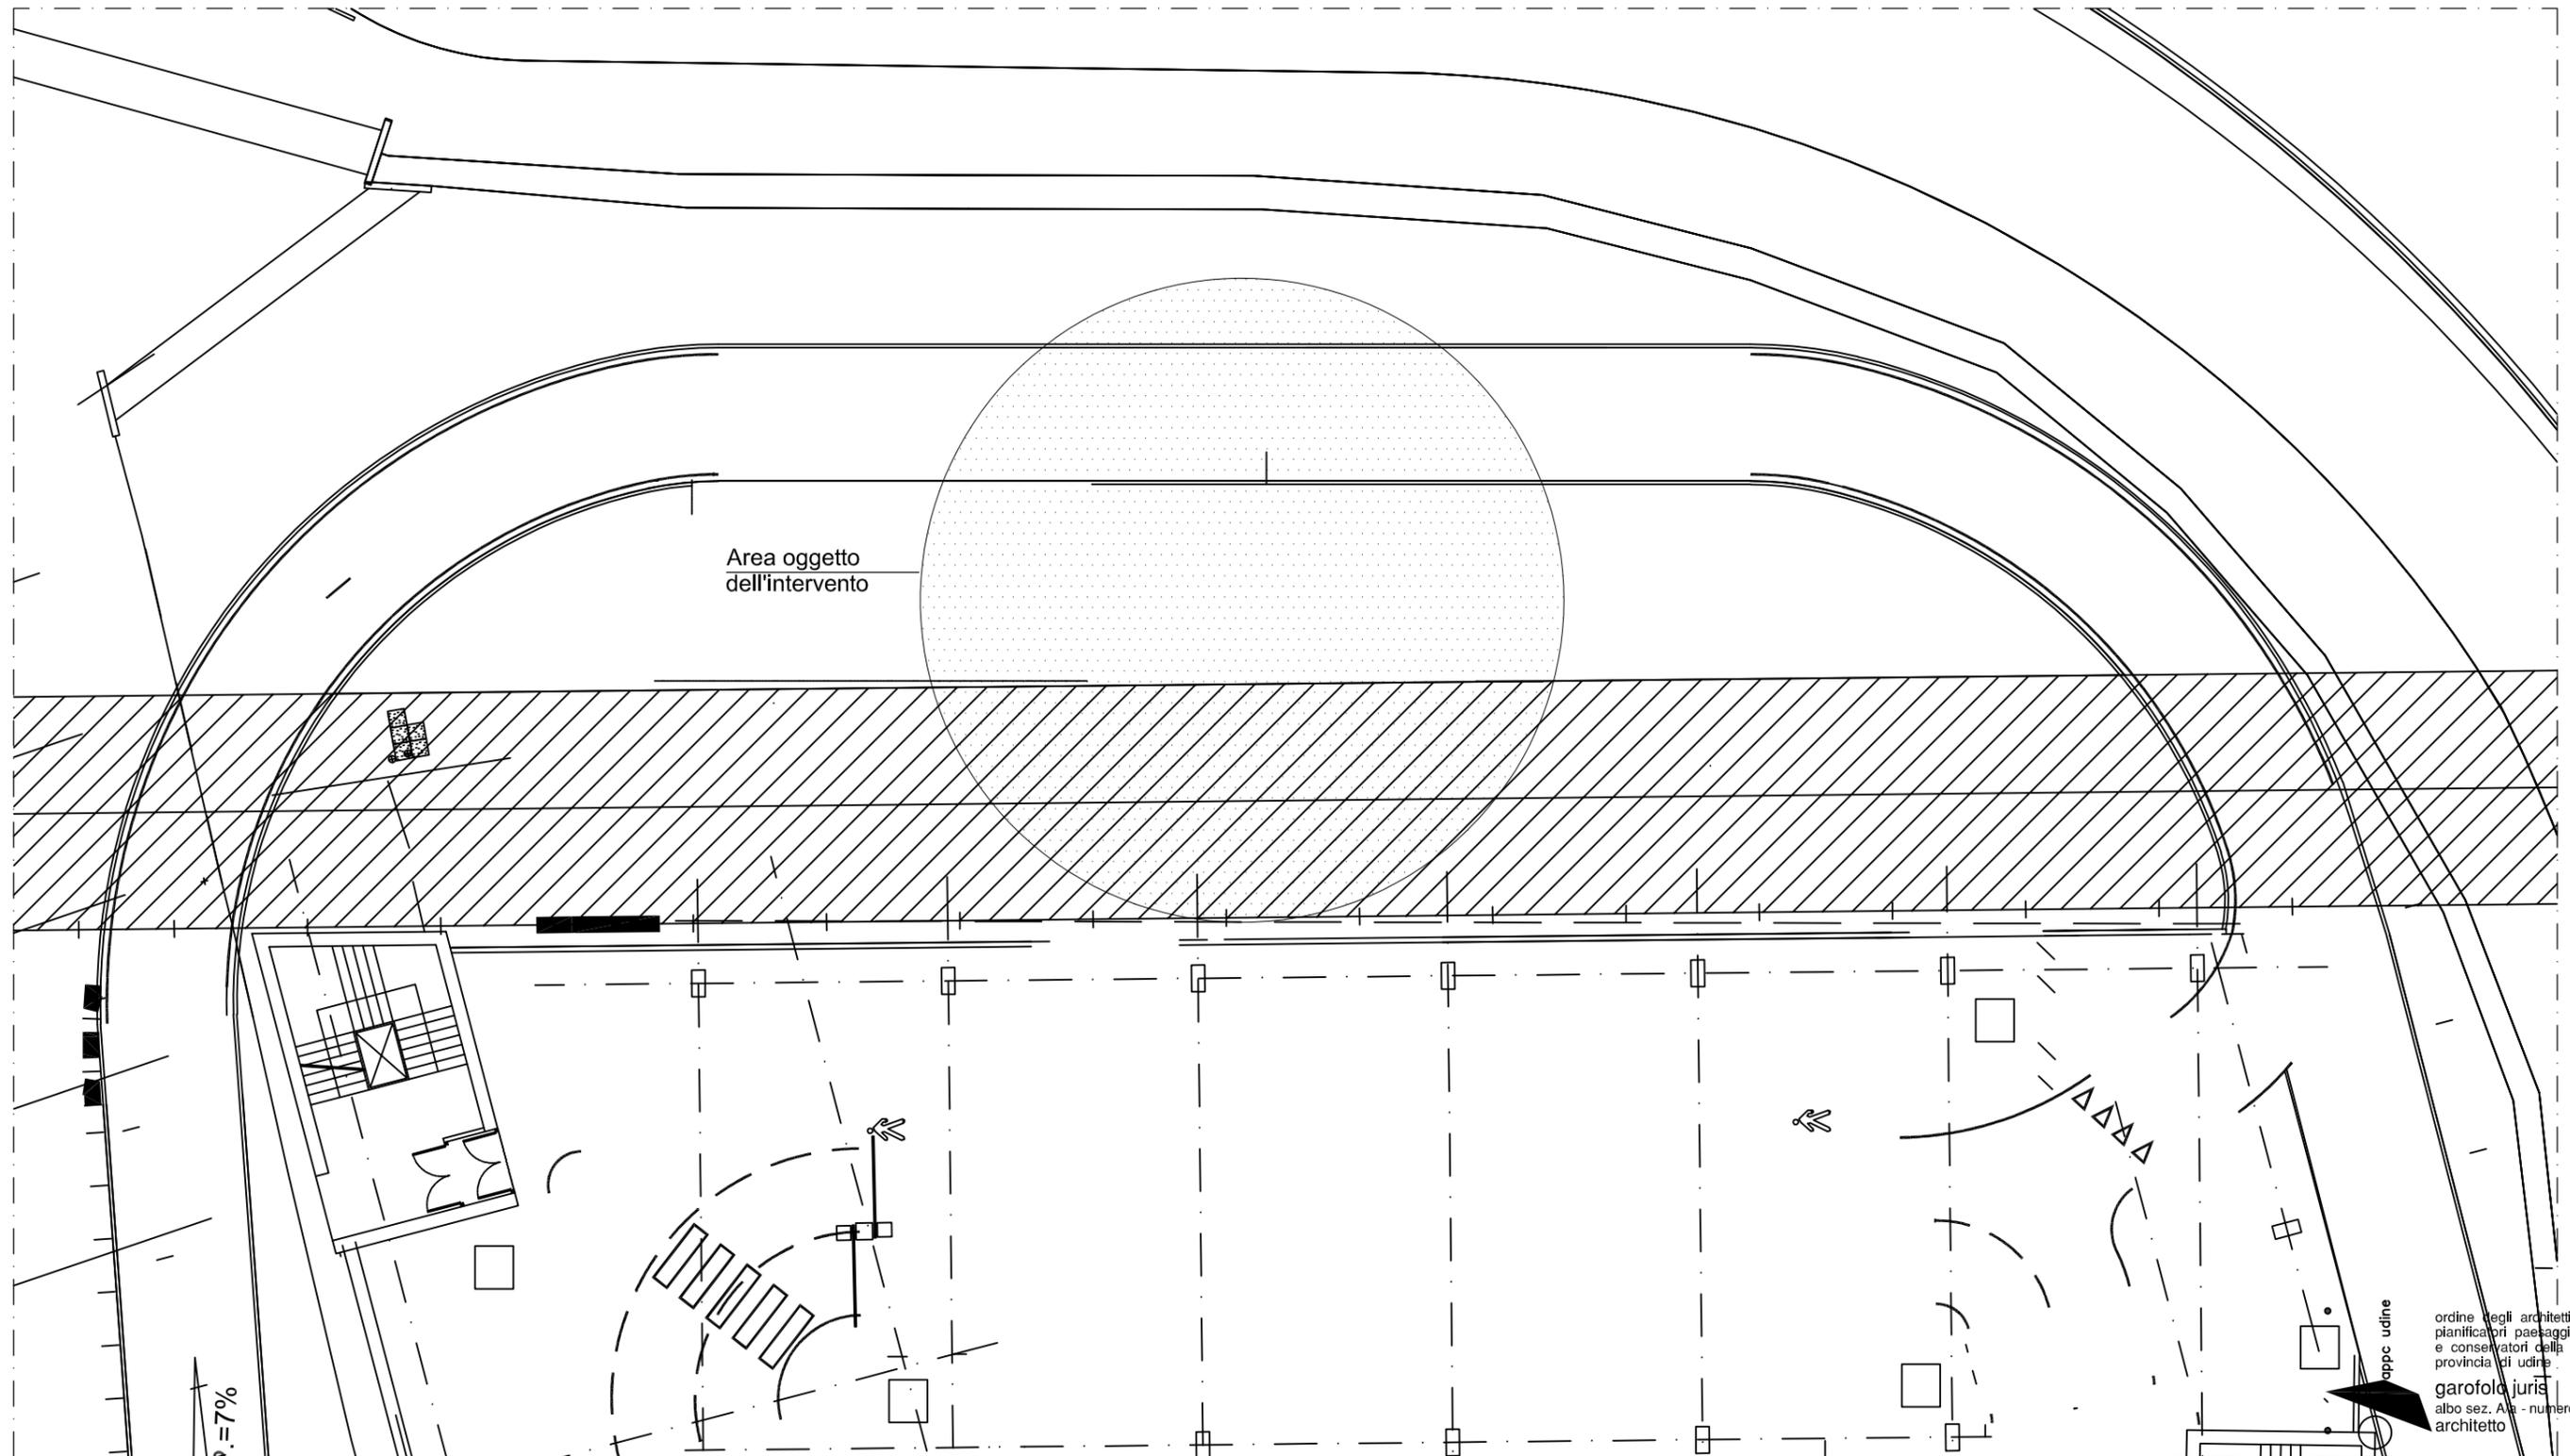


ordine degli architetti  
pianificatori paesaggisti  
e conservatori della  
provincia di udine  
garofolo juris  
albo sez. A/a - numero 1127  
architetto




Richiedente :	CELLNEX S.p.A. 	CODICE SITO	Codice Sito :	<b>MO039 - MARANELLO</b>
Redazione :	STUDIO 5 S.r.l. 		Ubicazione :	Via Circonvallazione Est - Maranello (MO)
Gestore :	WIND TRE S.p.A.  TIM S.p.A.  VODAFONE ITALIA S.p.A.  LINKEM S.p.A. 	MO039 MO8C MO5952-C MO0040D	Dati Catastali :	N.C.T. di Maranello - fg. 5 - map. 949
			Titolo :	Progetto di ri-posizionamento di stazione radiobase per reti di comunicazione elettroniche mobili
			Oggetto :	STATO DI FATTO - PLANIMETRIA SITO
			Nome File :	45420 - MO039 - MARANELLO      Scala : 1:500      Tav. n.

**STATO DI PROGETTO - PLANIMETRIA SITO**

Scala 1:500

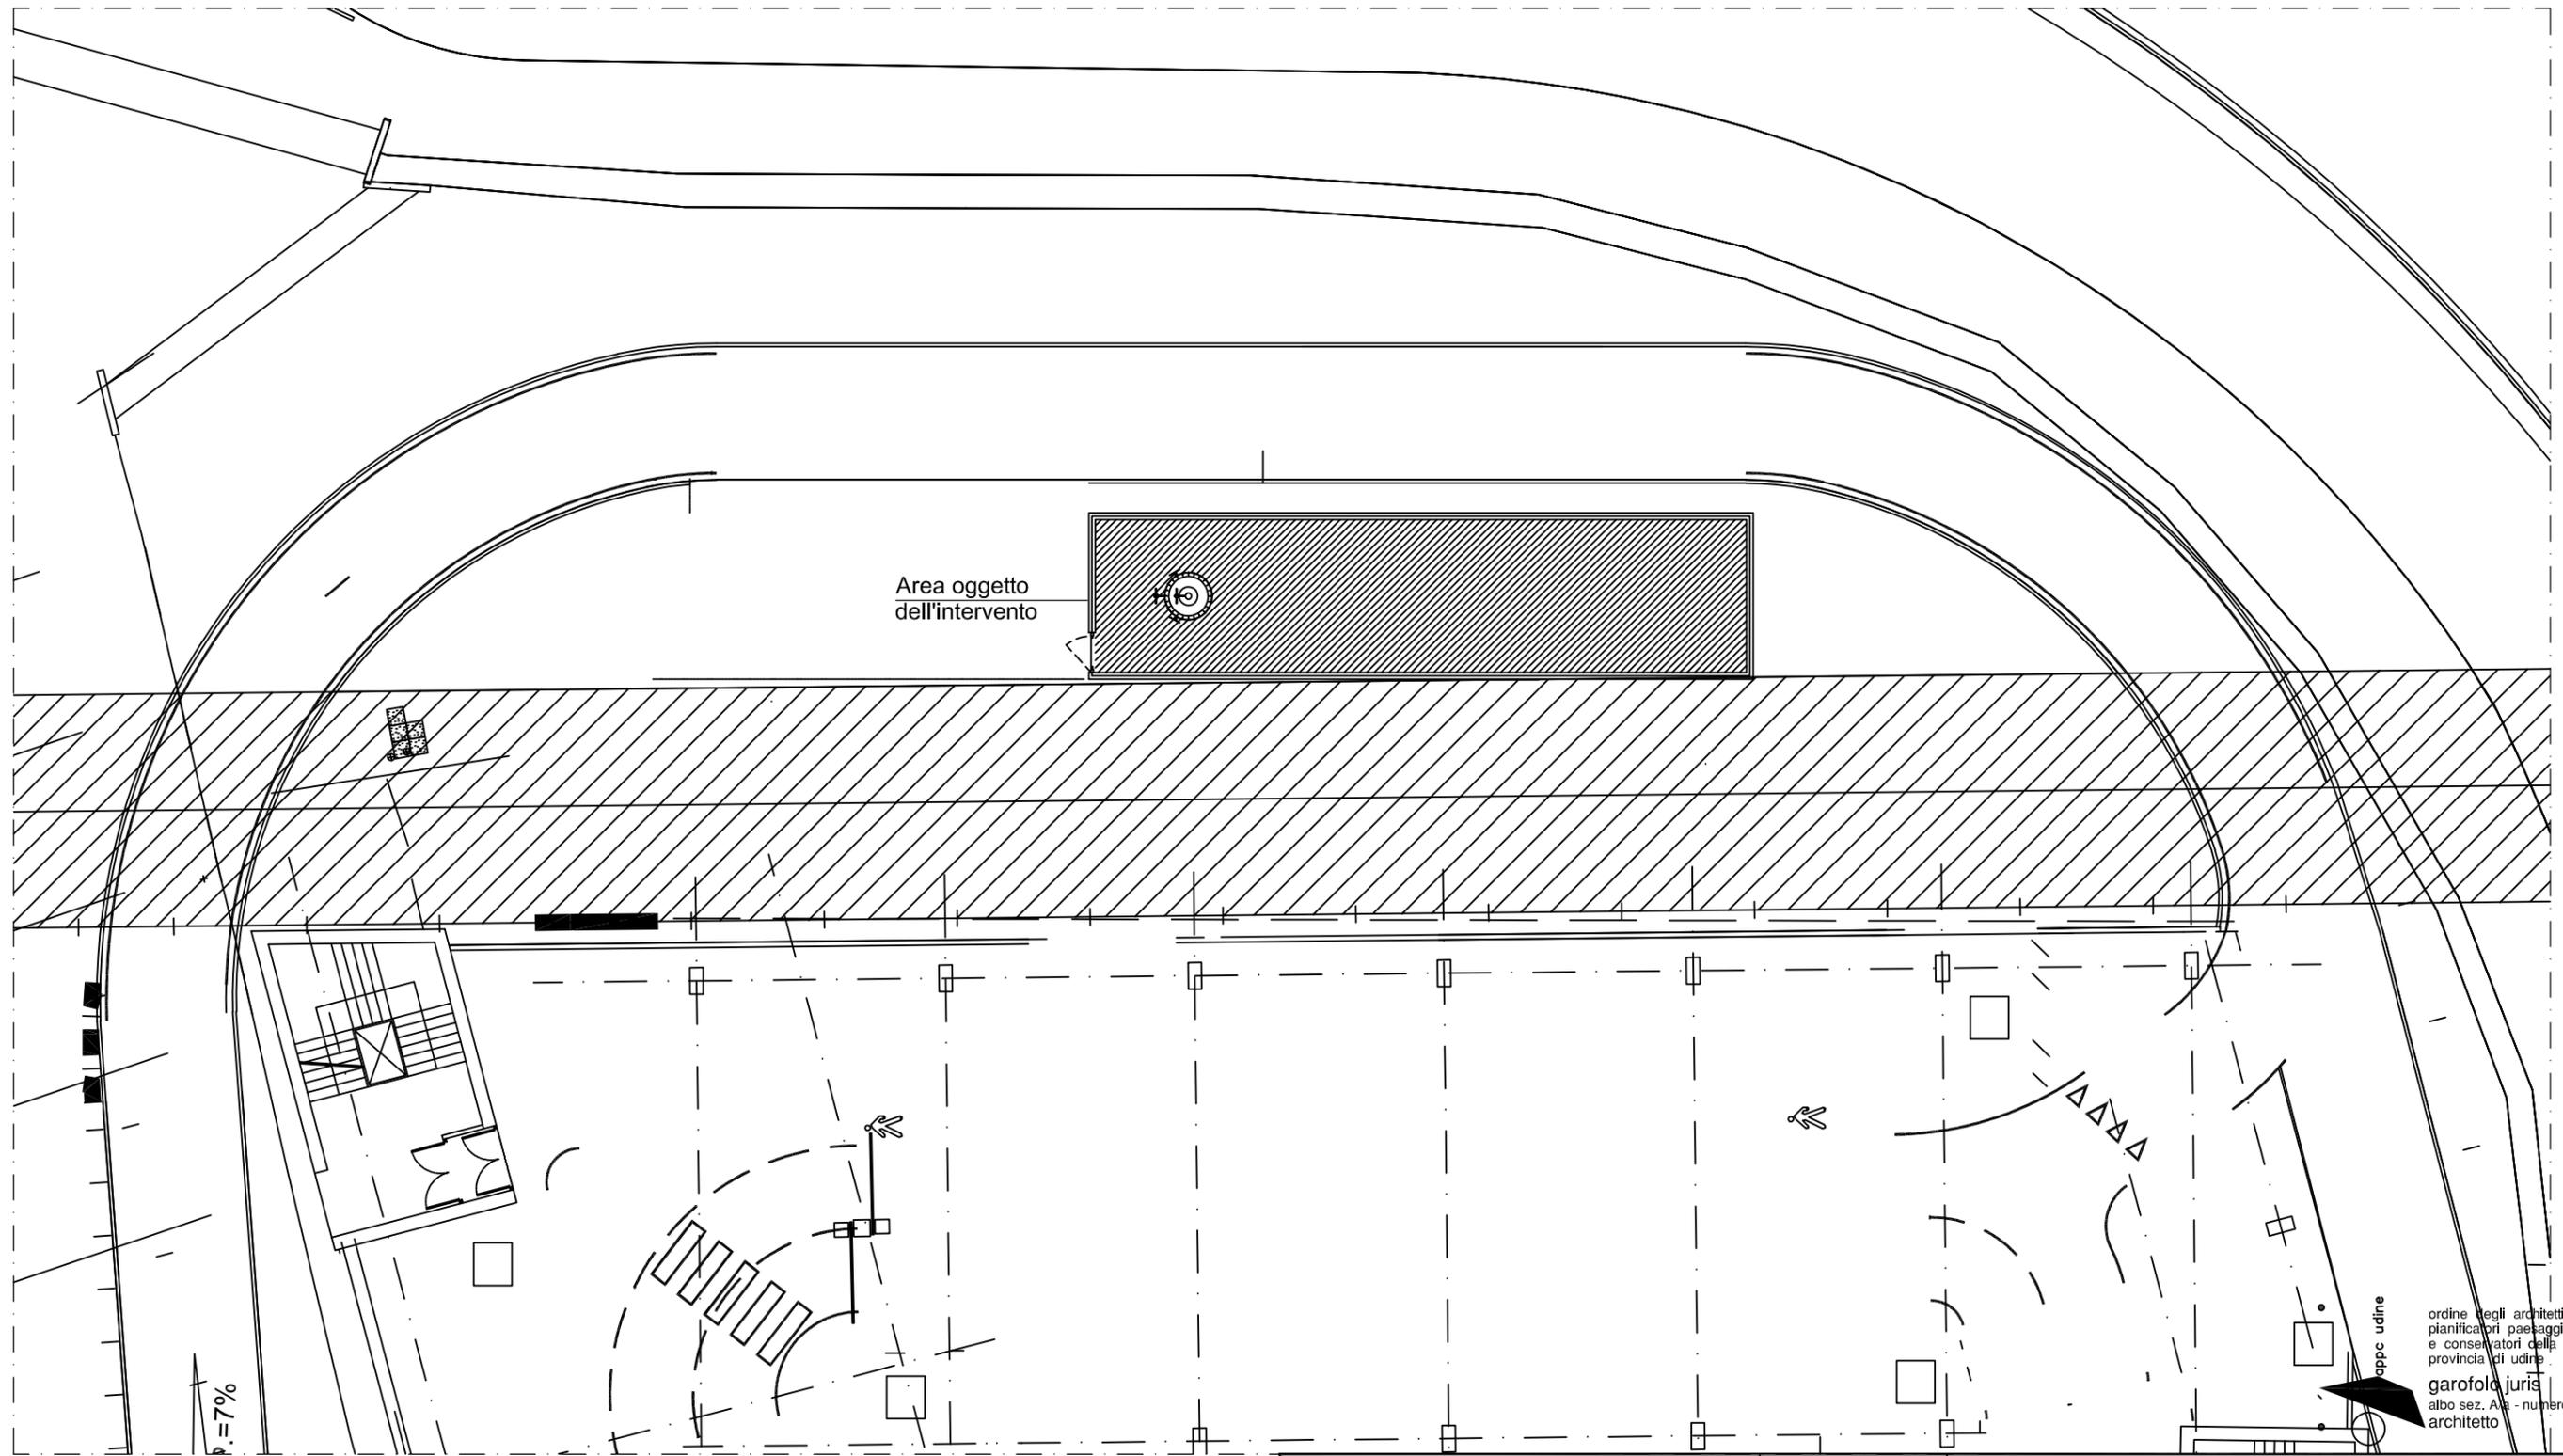


ordine degli architetti  
 pianificatori paesaggisti  
 e conservatori della  
 provincia di udine  
**garofalo juris**  
 albo sez. A/a - numero 1127  
 architetto

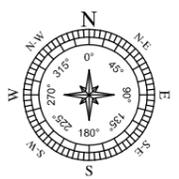

Richiedente : <b>CELLNEX S.p.A.</b> Redazione : <b>STUDIO 5 S.r.l.</b> Gestore : <b>WIND TRE S.p.A.</b> <b>TIM S.p.A.</b> <b>VODAFONE ITALIA S.p.A.</b> <b>LINKEM S.p.A.</b>	     	<b>CODICE SITO</b>  <b>MO039</b> <b>MO8C</b> <b>MO5952-C</b> <b>MO0040D</b>	Codice Sito : <b>MO039 - MARANELLO</b> Ubicazione : Via Circonvallazione Est - Maranello (MO) Dati Catastali : N.C.T. di Maranello - fg. 5 - map. 949 Titolo : Progetto di ri-posizionamento di stazione radiobase per reti di comunicazione elettroniche mobili Oggetto : STATO DI PROGETTO - PLANIMETRIA SITO Nome File: 45420 - MO039 - MARANELLO    Scala : 1:500    Tav. n.	<b>03</b>
---	----------------------	--	---	-----------

# STATO DI PROGETTO - PIANTA SITO

Scala 1:100

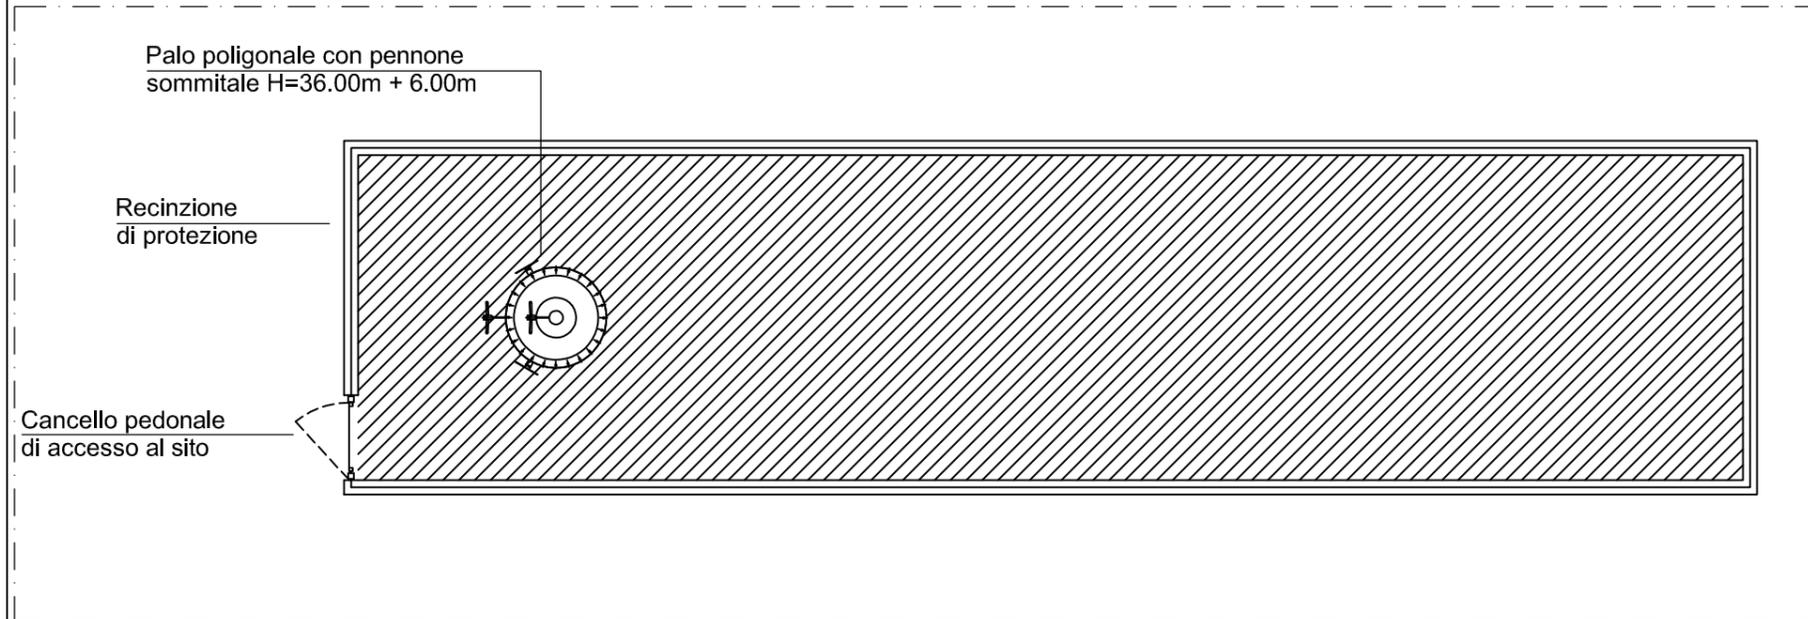

ANTENNE TIM DI PROGETTO			
SETTORE	ORIENTAMENTI	C.E. (m)	DIMENSIONI (m)
1	60°	41.00m	h=1.980m
2	185°	41.00m	h=1.980m
3	310°	41.00m	h=1.980m

ANTENNE VODAFONE DI PROGETTO			
SETTORE	ORIENTAMENTI	C.E. (m)	DIMENSIONI (m)
1	50°	35.40m	h=2.100m
2	210°	35.40m	h=2.100m
3	310°	35.40m	h=2.100m


PARABOLA VODAFONE DI PROGETTO			
PARABOLA	ORIENTAMENTI	C.E. (m)	DIMENSIONI (m)
1	110°	33.80m	∅0.60

ANTENNE WIND/TRE DI PROGETTO				
SETTORE	ANTENNA	ORIENTAMENTI	C.E. (m)	DIMENSIONI (m)
1	A	0°	38.60m	h=2.090m
	B		31.20m	h=0.799m
2	C	130°	38.60m	h=2.090m
	D		31.20m	h=0.799m
3	E	240°	38.60m	h=2.090m
	F		31.20m	h=0.799m

PARABOLE WIND/TRE DI PROGETTO			
PARABOLA	ORIENTAMENTI	C.E. (m)	DIMENSIONI (m)
1	280°	39.30m	∅0.60
2	330°	37.00m	∅0.60

ANTENNE LINKEM DI PROGETTO			
SETTORE	ORIENTAMENTI	C.E. (m)	DIMENSIONI (m)
1	110°	28.95m	h=1.100m
2	220°	28.95m	h=1.100m
3	320°	28.95m	h=1.100m

PARABOLA LINKEM DI PROGETTO			
PARABOLA	ORIENTAMENTI	C.E. (m)	DIMENSIONI (m)
1	276°	30.20m	∅0.30

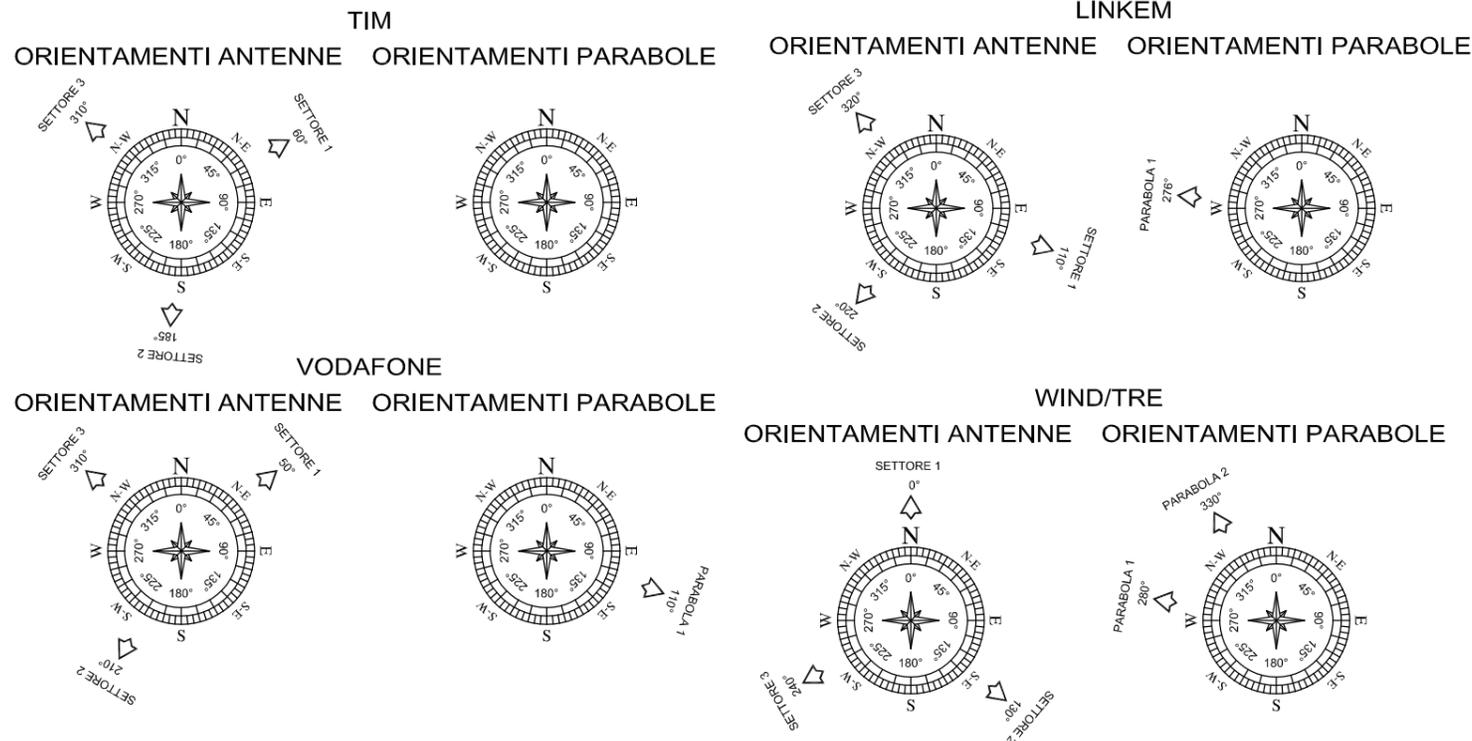

ordine degli architetti  
pianificatori paesaggisti  
e conservatori della  
provincia di udine  
**garofolo juris**  
albo sez. A/a - numero 1127  
architetto

Richiedente : **CELLNEX S.p.A.**

Redazione : **STUDIO 5 S.r.l.**

Gestore : **WIND TRE S.p.A.**   
**TIM S.p.A.**   
**VODAFONE ITALIA S.p.A.**   
**LINKEM S.p.A.**

**CODICE SITO** : **MO039 - MARANELLO**

Codice Sito : **MO039 - MARANELLO**

Ubicazione : Via Circonvallazione Est - Maranello (MO)

Dati Catastali : N.C.T. di Maranello - fg. 5 - map. 949

Titolo : Progetto di ri-posizionamento di stazione radiobase per reti di comunicazione elettroniche mobili

Oggetto : STATO DI PROGETTO - PIANTA SITO


Nome File: 45420 - MO039 - MARANELLO    Scala : 1:100    Tav. n. **04**

**PARTICOLARE ANTENNE TIM**

Quota 42.00m

Scala 1:25

Antenna settore 3 310°N Tim  
+ n°2 moduli di progetto

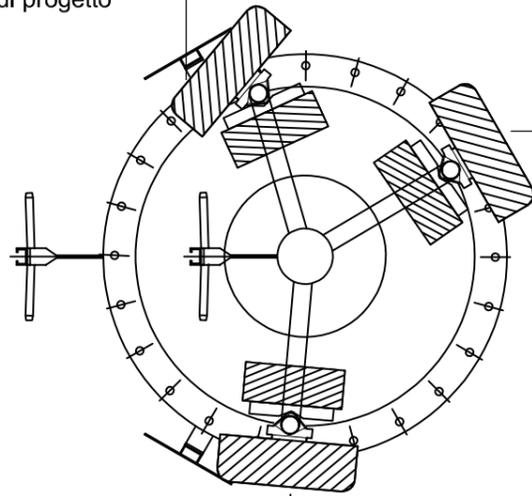

Antenna settore 2 185°N Tim  
+ n°2 moduli di progetto


Antenna settore 1 60°N Tim  
+ n°2 moduli di progetto

**PARTICOLARE ANTENNE WIND/TRE**

Quota 38.60m

Scala 1:25

Parabola 1 280°N  
Wind/Tre di progetto

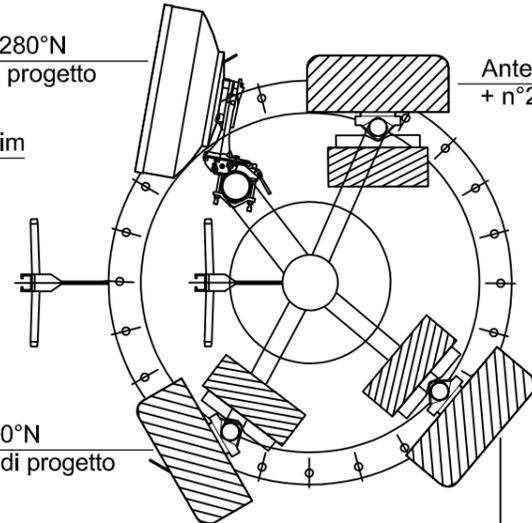

Antenna E settore 3 240°N  
Wind/Tre + n°2 moduli di progetto


Antenna C settore 2 130°N Wind/Tre  
+ n°2 moduli di progetto

**PARTICOLARE ANTENNE VODAFONE**

Quota 35.40m

Scala 1:25

Antenna settore 3 310°N Vodafone  
+ n°2 moduli di progetto

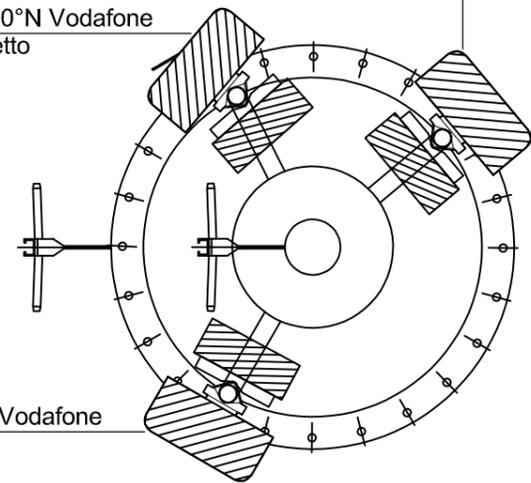

Antenna settore 2 210°N Vodafone  
+ n°2 moduli di progetto


Antenna settore 1 50°N Vodafone  
+ n°2 moduli di progetto

**PARTICOLARE ANTENNE WIND/TRE**

Quota 31.20m

Scala 1:25

Antenna B settore 1 0°N Wind/Tre  
+ n°2 moduli di progetto

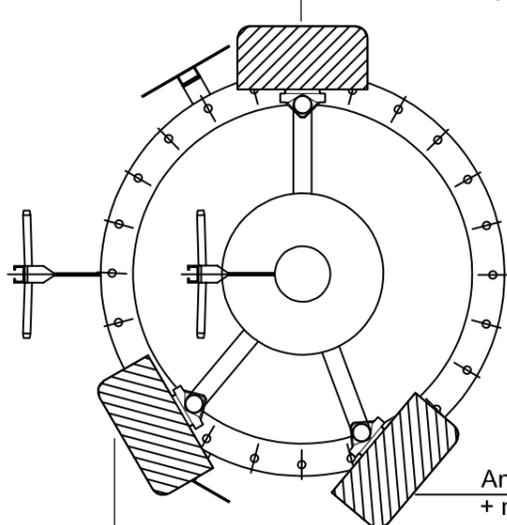

Antenna D settore 2 130°N Wind/Tre  
+ n°2 moduli di progetto


Antenna F settore 3 240°N  
Wind/Tre + n°2 moduli di progetto

**PARTICOLARE ANTENNE LINKEM**

Quota 28.95m

Scala 1:25

Antenna settore 3 320°N  
Linkem di progetto

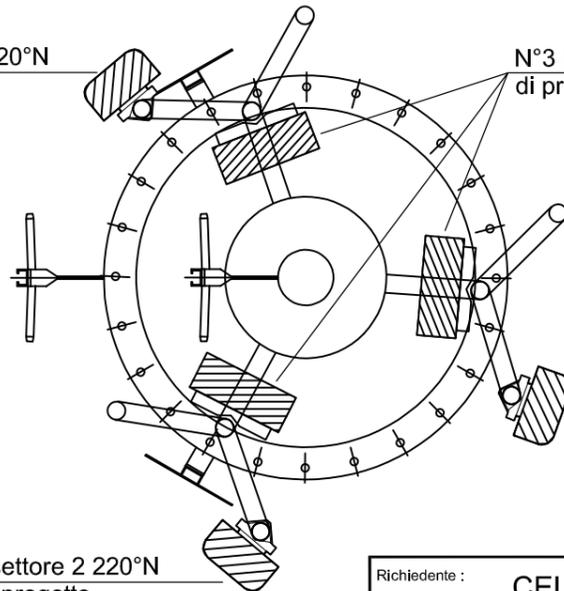

N°3 Moduli Linkem  
di progetto

Antenna settore 1  
110°N Linkem di  
progetto

Antenna settore 2 220°N  
Linkem di progetto

ANTENNE TIM DI PROGETTO			
SETTORE	ORIENTAMENTI	C.E. (m)	DIMENSIONI (m)
1	60°	41.00m	h=1.980m
2	185°	41.00m	h=1.980m
3	310°	41.00m	h=1.980m
ANTENNE VODAFONE DI PROGETTO			
SETTORE	ORIENTAMENTI	C.E. (m)	DIMENSIONI (m)
1	50°	35.40m	h=2.100m
2	210°	35.40m	h=2.100m
3	310°	35.40m	h=2.100m

ANTENNE WIND/TRE DI PROGETTO				
SETTORE	ANTENNA	ORIENTAMENTI	C.E. (m)	DIMENSIONI (m)
1	A	0°	38.60m	h=2.090m
	B		31.20m	h=0.799m
2	C	130°	38.60m	h=2.090m
	D		31.20m	h=0.799m
3	E	240°	38.60m	h=2.090m
	F		31.20m	h=0.799m

ANTENNE LINKEM DI PROGETTO			
SETTORE	ORIENTAMENTI	C.E. (m)	DIMENSIONI (m)
1	110°	28.95m	h=1.100m
2	220°	28.95m	h=1.100m
3	320°	28.95m	h=1.100m

ordine degli architetti  
pianificatori paesaggisti  
e conservatori della  
provincia di udine  
garofolo juris  
albo sez. A/a - numero 1127  
architetto


Richiedente : <b>CELLNEX S.p.A.</b> Redazione : <b>STUDIO 5 S.r.l.</b> Gestore : <b>WIND TRE S.p.A.</b> <b>TIM S.p.A.</b> <b>VODAFONE ITALIA S.p.A.</b> <b>LINKEM S.p.A.</b>	CODICE SITO  <b>MO039</b> <b>MO8C</b> <b>MO5952-C</b> <b>MO0040D</b>	Codice Sito : <b>MO039 - MARANELLO</b>  Ubicazione : Via Circonvallazione Est - Maranello (MO) Dati Catastali : N.C.T. di Maranello - fg. 5 - map. 949  Titolo : Progetto di ri-posizionamento di stazione radiobase per reti di comunicazione elettroniche mobili  Oggetto : STATO DI PROGETTO - PARTICOLARE ANTENNE Nome File: 45420 - MO039 - MARANELLO    Scala : 1:25    Tav. n.	<b>05</b>
---	---	---	-----------

**PARTICOLARE ANTENNE WIND/TRE**

Quota 37.00m

Scala 1:25

Parabola 2 330°N  
Wind/Tre di progetto

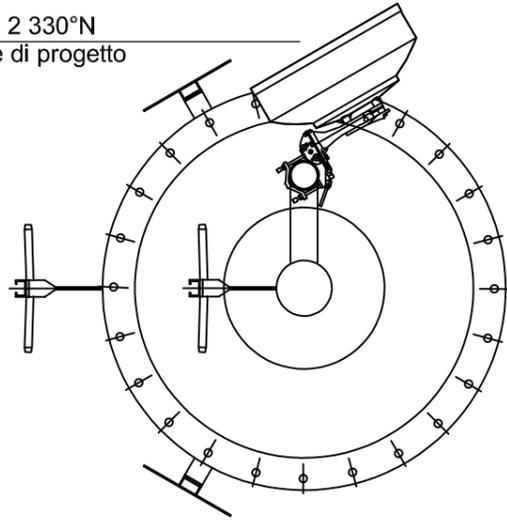


**PARTICOLARE ANTENNE VODAFONE**

Quota 33.80m

Scala 1:25

Parabola 1 110°N  
Vodafone di progetto

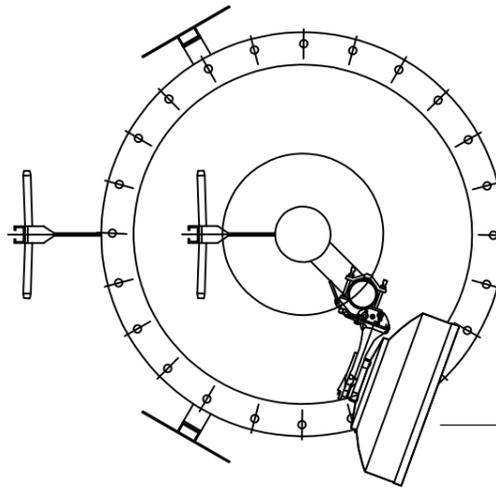


**PARTICOLARE PARABOLA LINKEM**

Quota 30.20m


Scala 1:25

Parabola 1 276°N  
Linkem di progetto

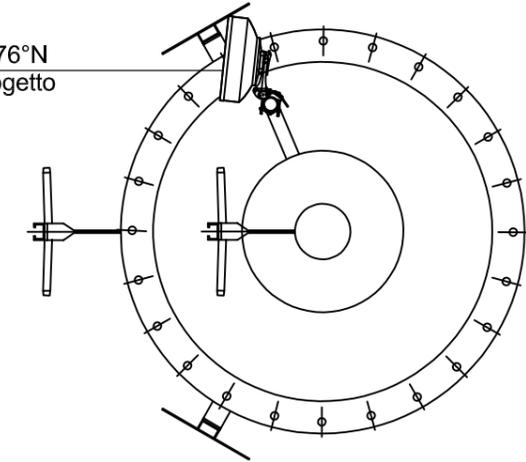


**TIM**

ORIENTAMENTI ANTENNE    ORIENTAMENTI PARABOLE

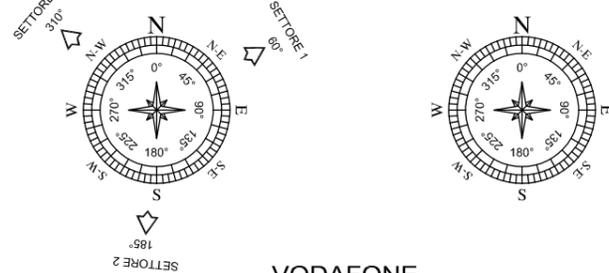


**LINKEM**

ORIENTAMENTI ANTENNE    ORIENTAMENTI PARABOLE

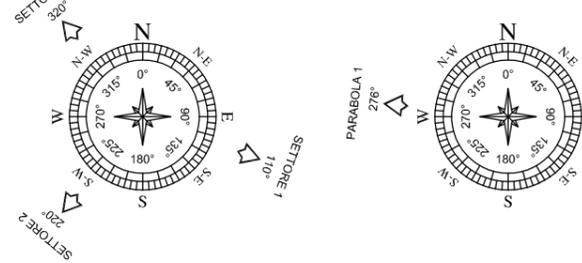


**VODAFONE**

ORIENTAMENTI ANTENNE    ORIENTAMENTI PARABOLE

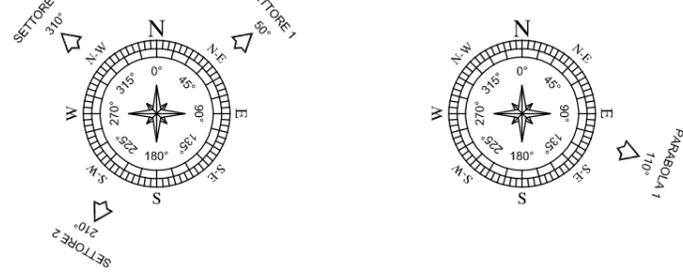

**WIND/TRE**

ORIENTAMENTI ANTENNE    ORIENTAMENTI PARABOLE

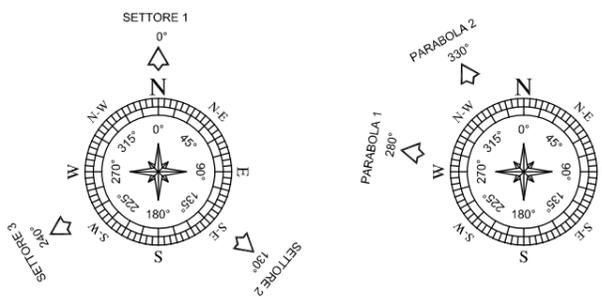


PARABOLE WIND/TRE DI PROGETTO			
PARABOLA	ORIENTAMENTI	C.E. (m)	DIMENSIONI (m)
1	280°	39.30m	∅0.60
2	330°	37.00m	∅0.60

PARABOLA VODAFONE DI PROGETTO			
PARABOLA	ORIENTAMENTI	C.E. (m)	DIMENSIONI (m)
1	110°	33.80m	∅0.60

PARABOLA LINKEM DI PROGETTO			
PARABOLA	ORIENTAMENTI	C.E. (m)	DIMENSIONI (m)
1	276°	30.20m	∅0.30

ordine degli architetti  
pianificatori paesaggisti  
e conservatori della  
provincia di udine  
**garofolo juris**  
albo sez. A/a - numero 1127  
architetto

Richiedente :	<b>CELLNEX S.p.A.</b>		<b>CODICE SITO</b>	Codice Sito :	<b>MO039 - MARANELLO</b>	
Redazione :	<b>STUDIO 5 S.r.l.</b>			Ubicazione :	Via Circonvallazione Est - Maranello (MO)	
Gestore :	<b>WIND TRE S.p.A.</b> <b>TIM S.p.A.</b> <b>VODAFONE ITALIA S.p.A.</b> <b>LINKEM S.p.A.</b>	   		Dati Catastali :	N.C.T. di Maranello - fg. 5 - map. 949	
			<b>MO039</b> <b>MO8C</b> <b>MO5952-C</b> <b>MO0040D</b>	Titolo :	Progetto di ri-posizionamento di stazione radiobase per reti di comunicazione elettroniche mobili	
				Oggetto :	STATO DI PROGETTO - PARTICOLARE PARABOLE	
				Nome File:	45420 - MO039 - MARANELLO	Scala : 1:25    Tav. n.

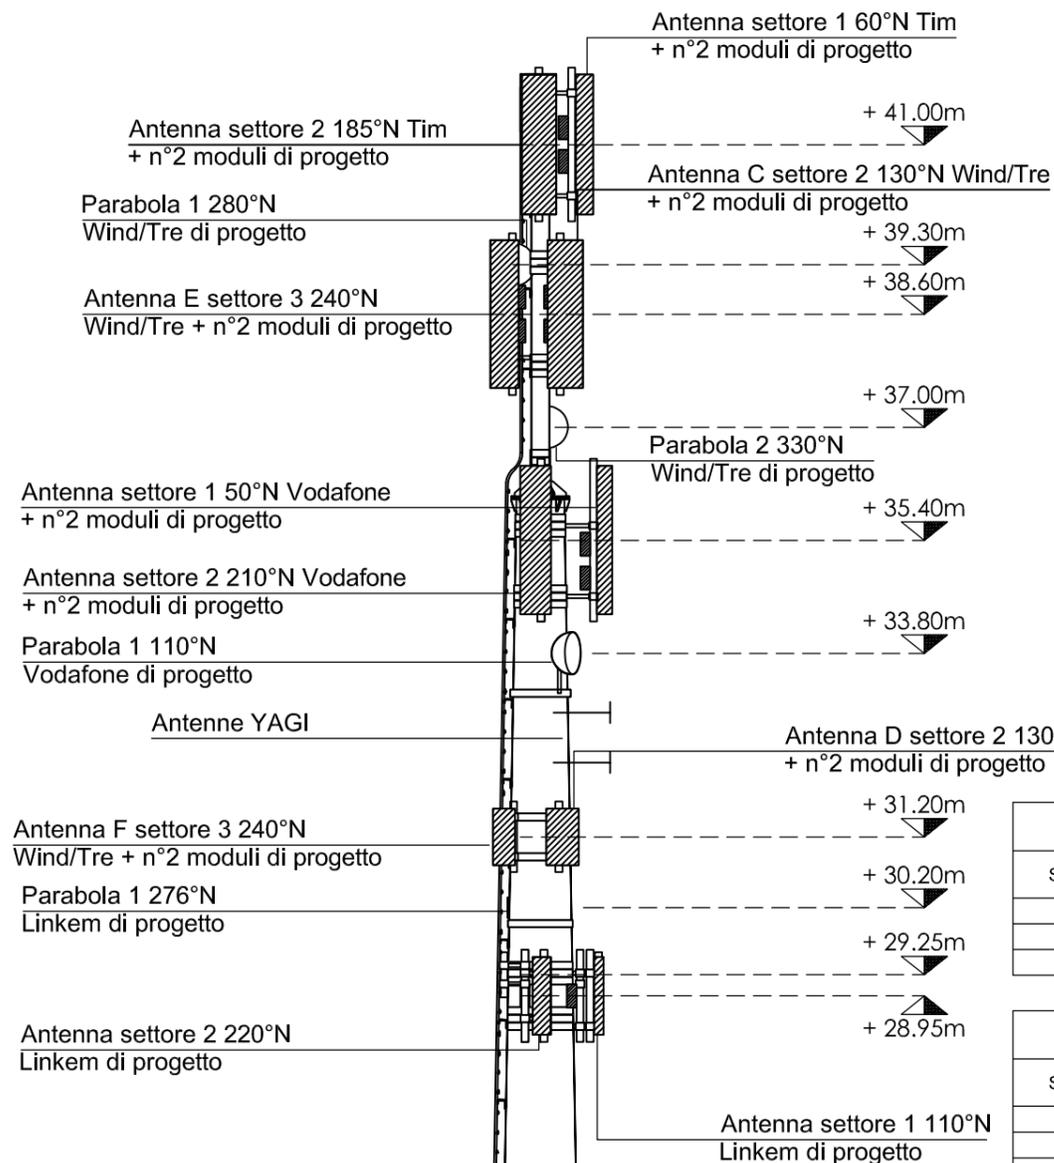

ANTENNE TIM DI PROGETTO			
SETTORE	ORIENTAMENTI	C.E. (m)	DIMENSIONI (m)
1	60°	41.00m	h=1.980m
2	185°	41.00m	h=1.980m
3	310°	41.00m	h=1.980m

ANTENNE VODAFONE DI PROGETTO			
SETTORE	ORIENTAMENTI	C.E. (m)	DIMENSIONI (m)
1	50°	35.40m	h=2.100m
2	210°	35.40m	h=2.100m
3	310°	35.40m	h=2.100m

PARABOLA VODAFONE DI PROGETTO			
PARABOLA	ORIENTAMENTI	C.E. (m)	DIMENSIONI (m)
1	110°	33.80m	∅0.60

ANTENNE WIND/TRE DI PROGETTO				
SETTORE	ANTENNA	ORIENTAMENTI	C.E. (m)	DIMENSIONI (m)
1	A	0°	38.60m	h=2.090m
	B		31.20m	h=0.799m
2	C	130°	38.60m	h=2.090m
	D		31.20m	h=0.799m
3	E	240°	38.60m	h=2.090m
	F		31.20m	h=0.799m

PARABOLE WIND/TRE DI PROGETTO			
PARABOLA	ORIENTAMENTI	C.E. (m)	DIMENSIONI (m)
1	280°	39.30m	∅0.60
2	330°	37.00m	∅0.60

ANTENNE LINKEM DI PROGETTO			
SETTORE	ORIENTAMENTI	C.E. (m)	DIMENSIONI (m)
1	110°	28.95m	h=1.100m
2	220°	28.95m	h=1.100m
3	320°	28.95m	h=1.100m

PARABOLA LINKEM DI PROGETTO			
PARABOLA	ORIENTAMENTI	C.E. (m)	DIMENSIONI (m)
1	276°	30.20m	∅0.30

Scala di risalita

Palo poligonale con pennone sommitale H=36.00m + 6.00m

Recinzione di protezione

appc udine  
ordine degli architetti  
pianificatori paesaggisti  
e conservatori della  
provincia di udine  
garofalo juris  
albo sez. A/a - numero 1127  
architetto


Richiedente: **CELLNEX S.p.A.**  
 Redazione: **STUDIO 5 S.R.L.**  
 Gestore: **WIND TRE S.p.A.**  
**TIM S.p.A.**  
**VODAFONE ITALIA S.p.A.**  
**LINKEM S.p.A.**

**CODICE SITO**  
 MO039  
 MO8C  
 MO5952-C  
 MO0040D

Codice Sito: **MO039 - MARANELLO**  
 Ubicazione: **Via Circonvallazione Est - Maranello (MO)**  
 Dati Catastali: **N.C.T. di Maranello - fg. 5 - map. 949**  
 Titolo: **Progetto di ri-posizionamento di stazione radiobase per reti di comunicazione elettroniche mobili**  
 Oggetto: **STATO DI PROGETTO - PROSPETTO SUD**  
 Nome File: **45420 - MO039 - MARANELLO**    Scala: **1:100**    Tav. n.

# STATO DI PROGETTO - PLANIMETRIA SITO


Scala 1:500

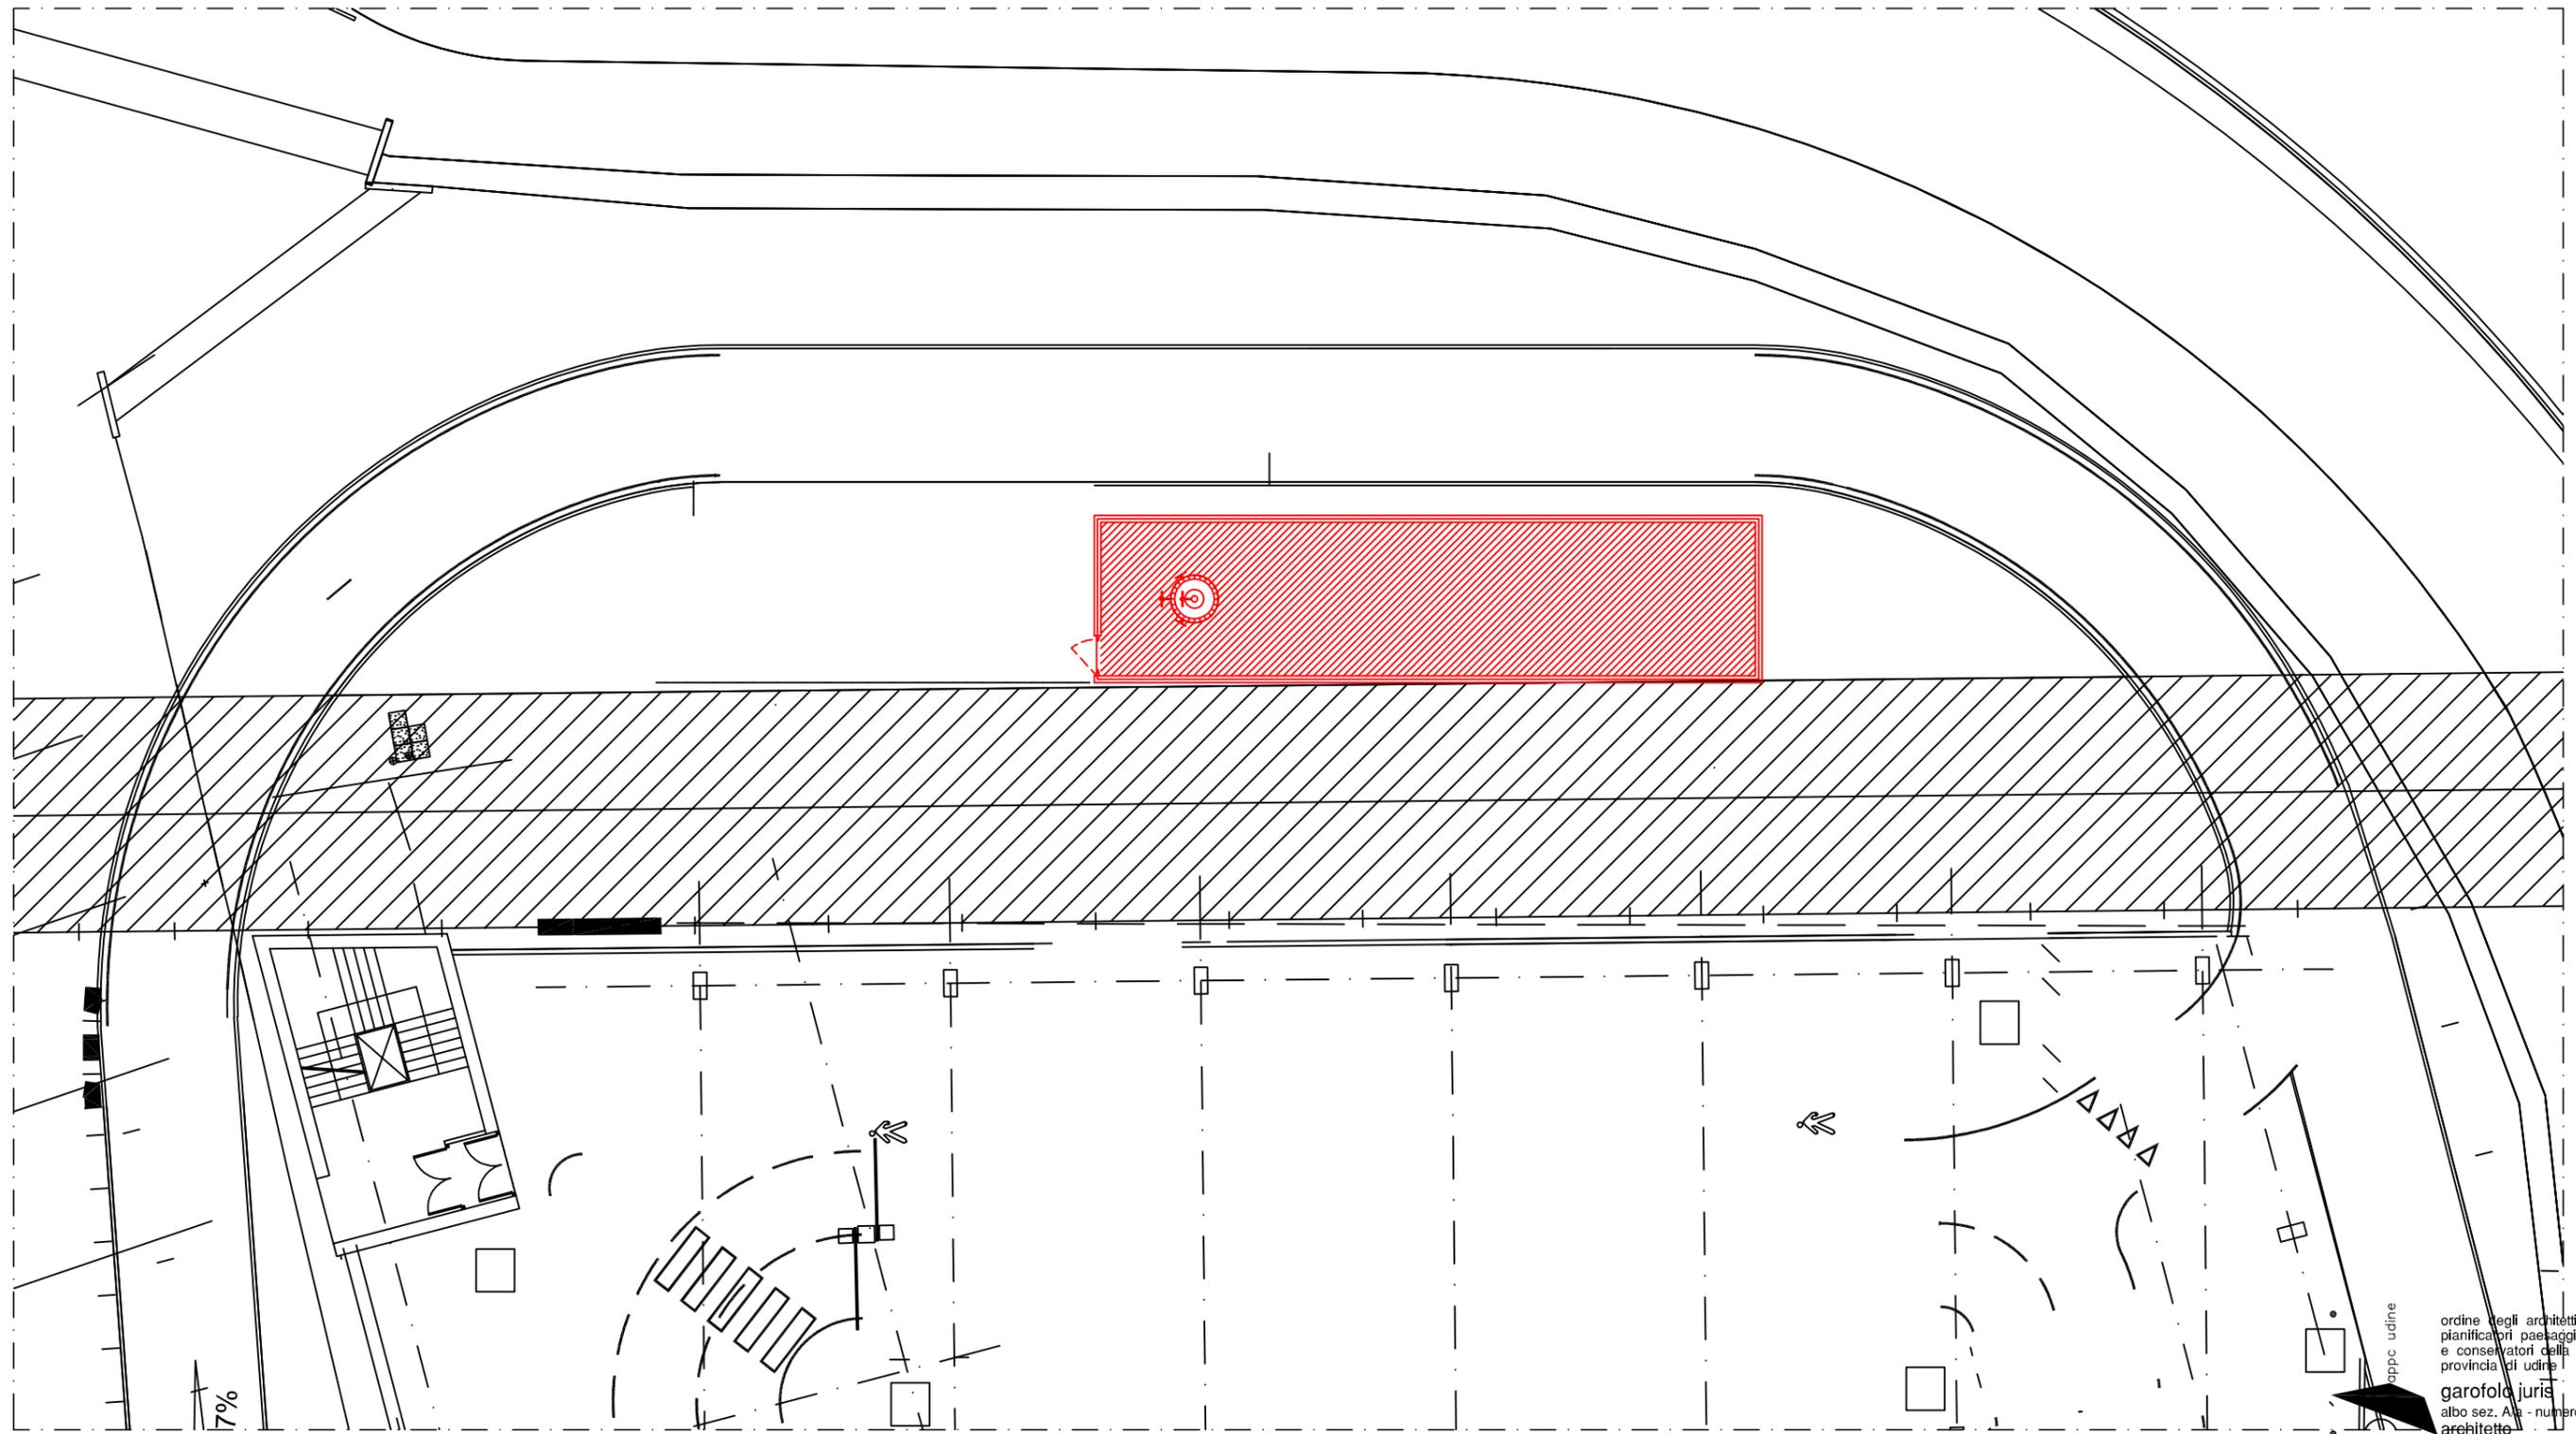

ordine degli architetti  
pianificatori paesaggisti  
e conservatori della  
provincia di udine  
garofolo juris  
albo sez. A/a - numero 1127  
architetto

## LEGENDA

- NUOVA COSTRUZIONE CELLNEX
- NUOVA COSTRUZIONE WIND/TRE
- NUOVA COSTRUZIONE TIM
- NUOVA COSTRUZIONE VODAFONE
- NUOVA COSTRUZIONE LINKEM

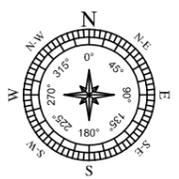


Richiedente : <b>CELLNEX S.p.A.</b> Redazione : <b>STUDIO 5 S.r.l.</b> Gestore : <b>WIND TRE S.p.A.</b> <b>TIM S.p.A.</b> <b>VODAFONE ITALIA S.p.A.</b> <b>LINKEM S.p.A.</b>	     	<b>CODICE SITO</b>  <b>MO039</b> <b>MO8C</b> <b>MO5952-C</b> <b>MO0040D</b>	Codice Sito : <b>MO039 - MARANELLO</b> Ubicazione : Via Circonvallazione Est - Maranello (MO) Dati Catastali : N.C.T. di Maranello - fg. 5 - map. 949 Titolo : Progetto di ri-posizionamento di stazione radiobase per reti di comunicazione elettroniche mobili Oggetto : COMPARATIVA - PLANIMETRIA SITO Nome File : 45420 - MO039 - MARANELLO    Scala : 1:500    Tav. n.
---	--	--	--

# 08

# COMPARATIVA - PIANTA SITO

Scala 1:100

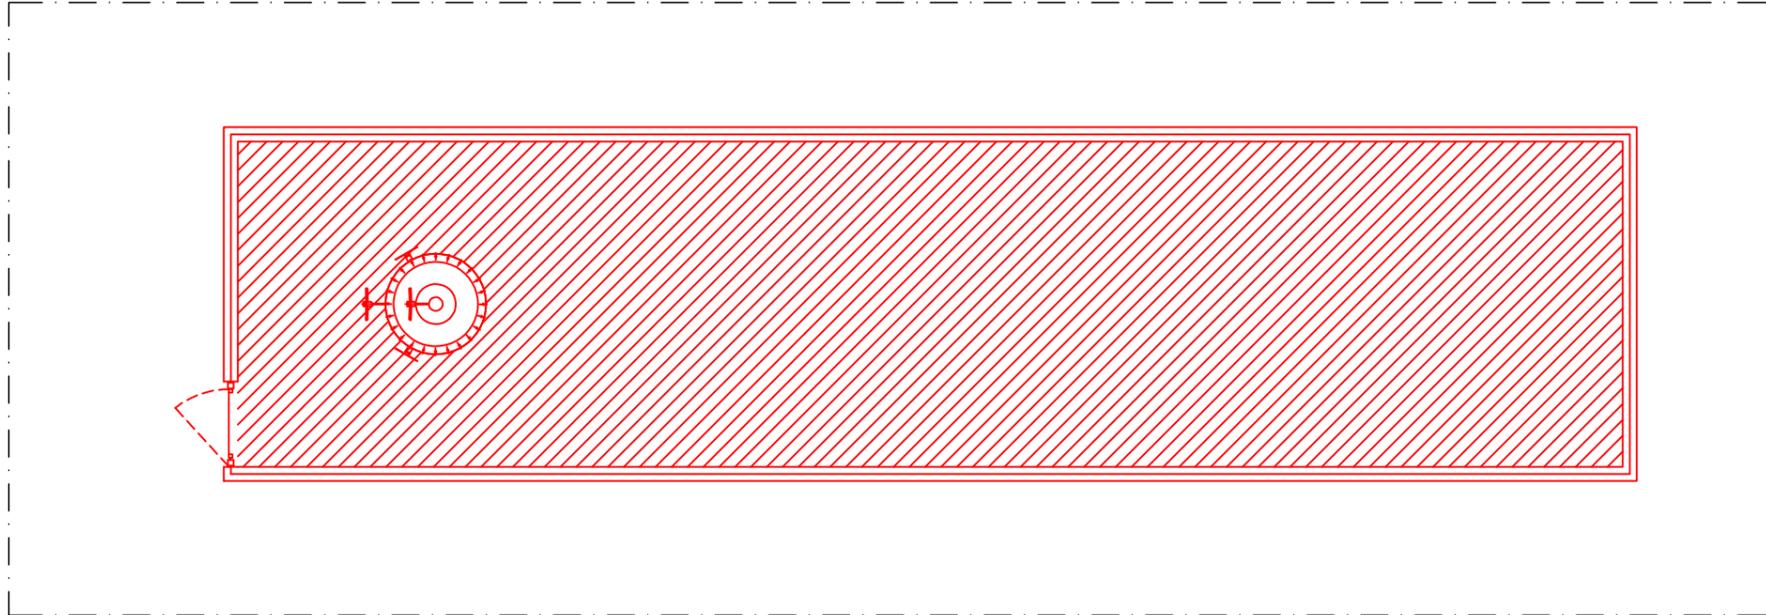

ANTENNE TIM DI PROGETTO			
SETTORE	ORIENTAMENTI	C.E. (m)	DIMENSIONI (m)
1	60°	41.00m	h=1.980m
2	185°	41.00m	h=1.980m
3	310°	41.00m	h=1.980m

ANTENNE VODAFONE DI PROGETTO			
SETTORE	ORIENTAMENTI	C.E. (m)	DIMENSIONI (m)
1	50°	35.40m	h=2.100m
2	210°	35.40m	h=2.100m
3	310°	35.40m	h=2.100m


PARABOLA VODAFONE DI PROGETTO			
PARABOLA	ORIENTAMENTI	C.E. (m)	DIMENSIONI (m)
1	110°	33.80m	Ø0.60

ANTENNE WIND/TRE DI PROGETTO				
SETTORE	ANTENNA	ORIENTAMENTI	C.E. (m)	DIMENSIONI (m)
1	A	0°	38.60m	h=2.090m
	B		31.20m	h=0.799m
2	C	130°	38.60m	h=2.090m
	D		31.20m	h=0.799m
3	E	240°	38.60m	h=2.090m
	F		31.20m	h=0.799m

PARABOLE WIND/TRE DI PROGETTO			
PARABOLA	ORIENTAMENTI	C.E. (m)	DIMENSIONI (m)
1	280°	39.30m	Ø0.60
2	330°	37.00m	Ø0.60

ANTENNE LINKEM DI PROGETTO			
SETTORE	ORIENTAMENTI	C.E. (m)	DIMENSIONI (m)
1	110°	28.95m	h=1.100m
2	220°	28.95m	h=1.100m
3	320°	28.95m	h=1.100m

PARABOLA LINKEM DI PROGETTO			
PARABOLA	ORIENTAMENTI	C.E. (m)	DIMENSIONI (m)
1	276°	30.20m	Ø0.30

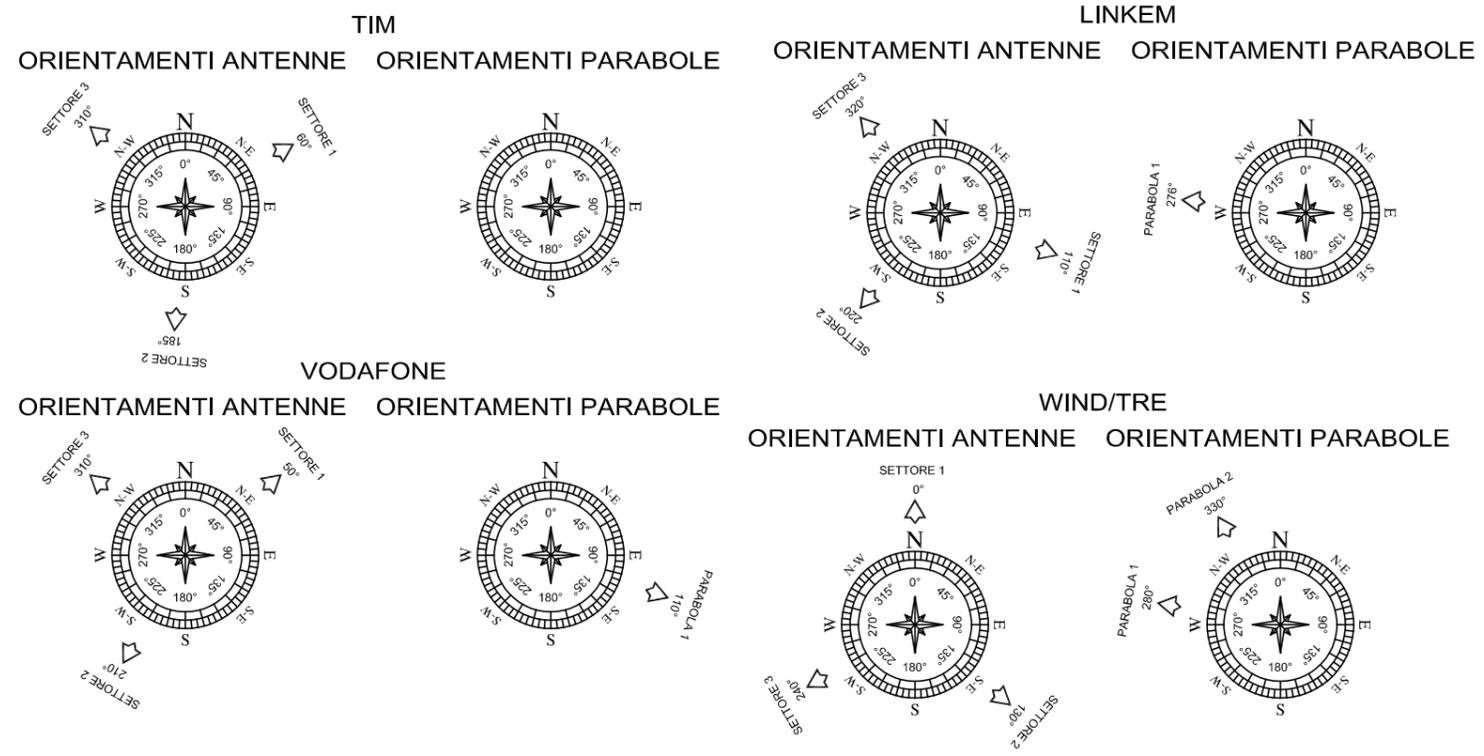

LEGENDA	
	NUOVA COSTRUZIONE CELLNEX
	NUOVA COSTRUZIONE WIND/TRE
	NUOVA COSTRUZIONE TIM
	NUOVA COSTRUZIONE VODAFONE
	NUOVA COSTRUZIONE LINKEM

Richiedente : **CELLNEX S.p.A.**

Redazione : **STUDIO 5 S.r.l.**

Gestore : **WIND TRE S.p.A.**   
**TIM S.p.A.**   
**VODAFONE ITALIA S.p.A.**   
**LINKEM S.p.A.**

**CODICE SITO**

MO039  
MO8C  
MO5952-C  
MO0040D

Codice Sito : **MO039 - MARANELLO**

Ubicazione : Via Circonvallazione Est - Maranello (MO)

Dati Catastali : N.C.T. di Maranello - fg. 5 - map. 949

Titolo : Progetto di ri-posizionamento di stazione radiobase per reti di comunicazione elettroniche mobili

Oggetto : COMPARATIVA - PIANTA SITO

Nome File: 45420 - MO039 - MARANELLO    Scala : 1:100    Tav. n.


ordine degli architetti pianificatori paesaggisti e conservatori della provincia di udine

**garofolo juris**  
albo sez. A/a - numero 1127  
architetto

**PARTICOLARE ANTENNE TIM**

Quota 42.00m


Scala 1:25

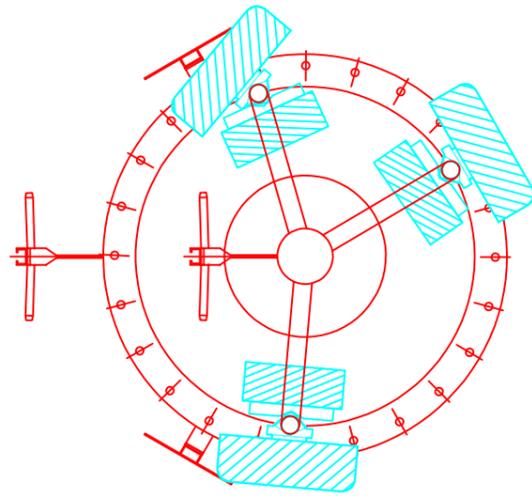

**PARTICOLARE ANTENNE WIND/TRE**

Quota 38.60m


Scala 1:25

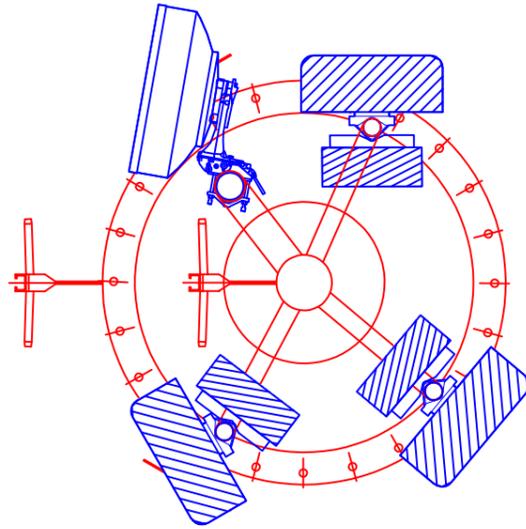

**PARTICOLARE ANTENNE VODAFONE**

Quota 35.40m


Scala 1:25

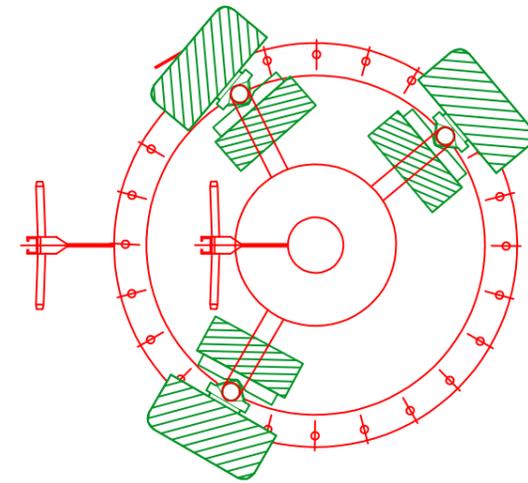

**PARTICOLARE ANTENNE WIND/TRE**

Quota 31.20m


Scala 1:25

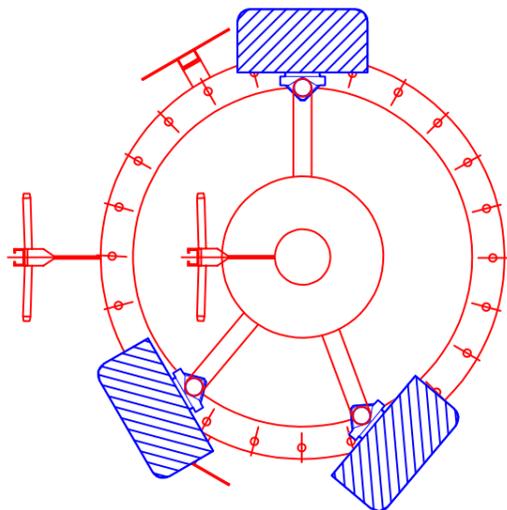

**PARTICOLARE ANTENNE LINKEM**

Quota 28.95m

Scala 1:25

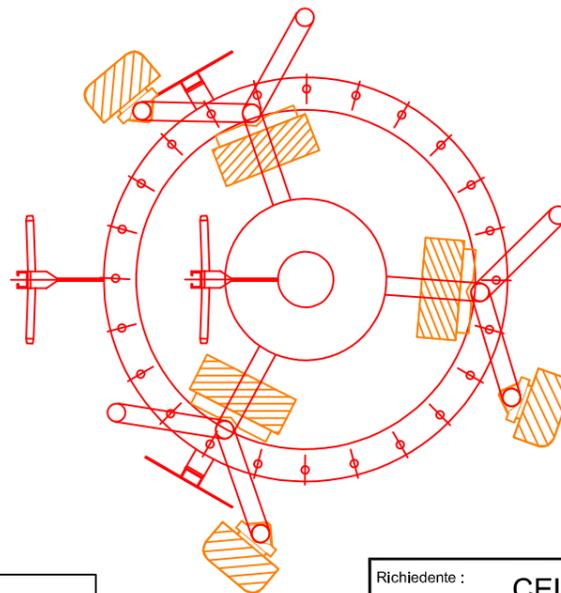

**LEGENDA**

- NUOVA COSTRUZIONE CELLNEX
- NUOVA COSTRUZIONE WIND/TRE
- NUOVA COSTRUZIONE TIM
- NUOVA COSTRUZIONE VODAFONE
- NUOVA COSTRUZIONE LINKEM

ANTENNE TIM DI PROGETTO			
SETTORE	ORIENTAMENTI	C.E. (m)	DIMENSIONI (m)
1	60°	41.00m	h=1.980m
2	185°	41.00m	h=1.980m
3	310°	41.00m	h=1.980m

ANTENNE VODAFONE DI PROGETTO			
SETTORE	ORIENTAMENTI	C.E. (m)	DIMENSIONI (m)
1	50°	35.40m	h=2.100m
2	210°	35.40m	h=2.100m
3	310°	35.40m	h=2.100m

ANTENNE WIND/TRE DI PROGETTO				
SETTORE	ANTENNA	ORIENTAMENTI	C.E. (m)	DIMENSIONI (m)
1	A	0°	38.60m	h=2.090m
	B		31.20m	h=0.799m
2	C	130°	38.60m	h=2.090m
	D		31.20m	h=0.799m
3	E	240°	38.60m	h=2.090m
	F		31.20m	h=0.799m

ANTENNE FASTWEB AIR DI PROGETTO			
SETTORE	ORIENTAMENTI	C.E. (m)	DIMENSIONI (m)
1	100°	29.25m	h=0.440m
2	220°	29.25m	h=0.440m
3	340°	29.25m	h=0.440m

ANTENNE LINKEM DI PROGETTO			
SETTORE	ORIENTAMENTI	C.E. (m)	DIMENSIONI (m)
1	110°	28.95m	h=1.100m
2	220°	28.95m	h=1.100m
3	320°	28.95m	h=1.100m

ordine degli architetti  
 pianificatori paesaggisti  
 e conservatori della  
 provincia di udine  
**garofolo juris**  
 albo sez. A/a - numero 1127  
 architetto

Richiedente : **CELLNEX S.p.A.**

Redazione : **STUDIO 5 S.r.l.**

Gestore : **WIND TRE S.p.A.**   
**TIM S.p.A.**   
**VODAFONE ITALIA S.p.A.**   
**LINKEM S.p.A.**

**CODICE SITO** : MO039 - MARANELLO

Ubicazione : Via Circonvallazione Est - Maranello (MO)  
 Dati Catastali : N.C.T. di Maranello - fg. 5 - map. 949


Titolo : Progetto di ri-posizionamento di stazione radiobase per reti di comunicazione elettroniche mobili

Oggetto : COMPARATIVA - PARTICOLARE ANTENNE  
 Nome File: 45420 - MO039 - MARANELLO    Scala : 1:25    Tav. n.

**PARTICOLARE ANTENNE WIND/TRE**

Quota 37.00m


Scala 1:25

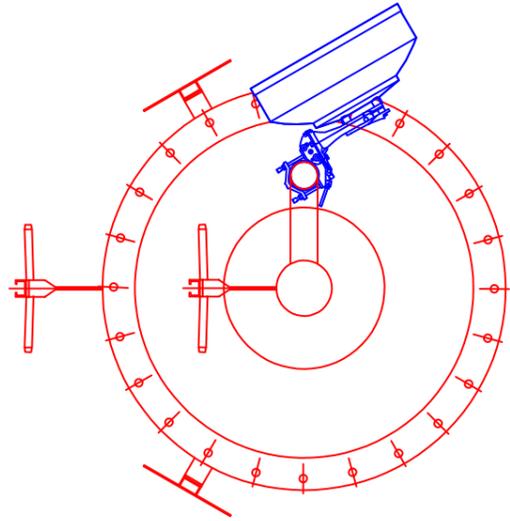

**PARTICOLARE ANTENNE VODAFONE**

Quota 33.80m


Scala 1:25

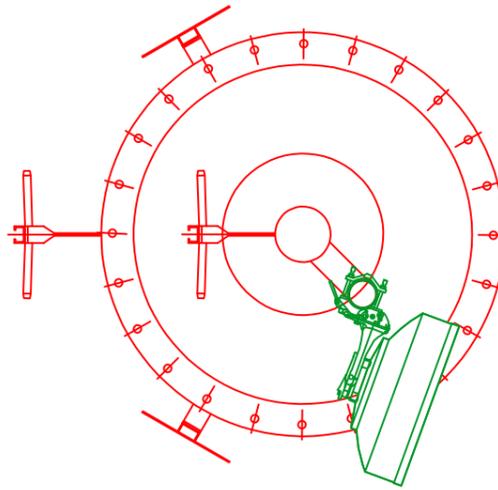


**PARTICOLARE PARABOLA LINKEM**

Quota 30.20m


Scala 1:25

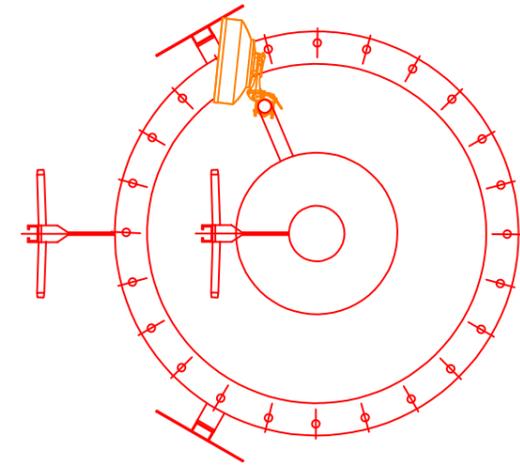


TIM  
ORIENTAMENTI ANTENNE    ORIENTAMENTI PARABOLE

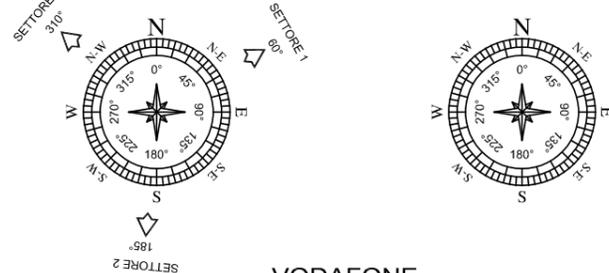


VODAFONE  
ORIENTAMENTI ANTENNE    ORIENTAMENTI PARABOLE

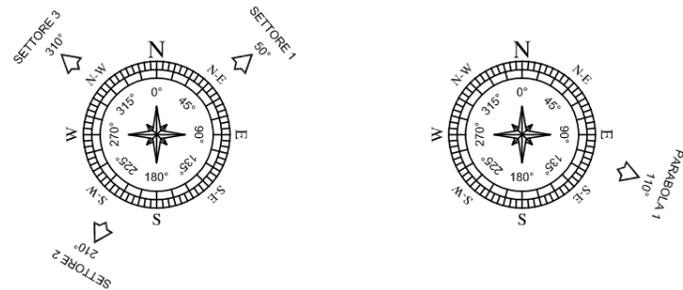

LINKEM  
ORIENTAMENTI ANTENNE    ORIENTAMENTI PARABOLE

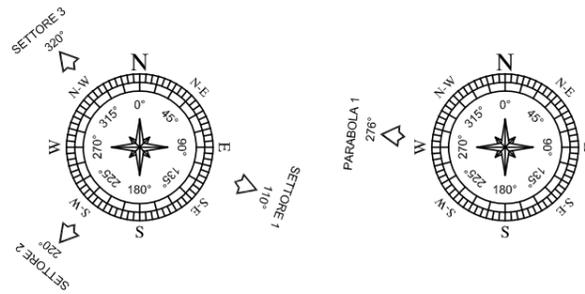

WIND/TRE  
ORIENTAMENTI ANTENNE    ORIENTAMENTI PARABOLE

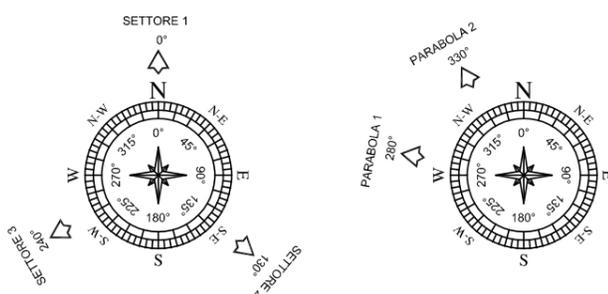

PARABOLE WIND/TRE DI PROGETTO			
PARABOLA	ORIENTAMENTI	C.E. (m)	DIMENSIONI (m)
1	280°	39.30m	∅0.60
2	330°	37.00m	∅0.60

PARABOLA VODAFONE DI PROGETTO			
PARABOLA	ORIENTAMENTI	C.E. (m)	DIMENSIONI (m)
1	110°	33.80m	∅0.60

PARABOLA LINKEM DI PROGETTO			
PARABOLA	ORIENTAMENTI	C.E. (m)	DIMENSIONI (m)
1	276°	30.20m	∅0.30

LEGENDA

- NUOVA COSTRUZIONE CELLNEX
- NUOVA COSTRUZIONE WIND/TRE
- NUOVA COSTRUZIONE TIM
- NUOVA COSTRUZIONE VODAFONE
- NUOVA COSTRUZIONE LINKEM

ordine degli architetti  
pianificatori paesaggisti  
e conservatori della  
provincia di udine  
**garofolo juris**  
albo sez. A/a - numero 1127  
architetto

Richiedente : Redazione : Gestore :	<b>CELLNEX S.p.A.</b> <b>STUDIO 5 S.r.l.</b> <b>WIND TRE S.p.A.</b> <b>TIM S.p.A.</b> <b>VODAFONE ITALIA S.p.A.</b> <b>LINKEM S.p.A.</b>	     	<b>CODICE SITO</b>  <b>MO039</b> <b>MO8C</b> <b>MO5952-C</b> <b>MO0040D</b>	Codice Sito : <b>MO039 - MARANELLO</b>  Ubicazione : Via Circonvallazione Est - Maranello (MO) Dati Catastali : N.C.T. di Maranello - fg. 5 - map. 949  Titolo : Progetto di ri-posizionamento di stazione radiobase per reti di comunicazione elettroniche mobili  Oggetto : COMPARATIVA - PARTICOLARE PARABOLE Nome File: 45420 - MO039 - MARANELLO    Scala : 1:25    Tav. n.	<b>11</b>
---	---	----------------------	--	---	-----------

LEGENDA

	NUOVA COSTRUZIONE CELLNEX
	NUOVA COSTRUZIONE WIND/TRE
	NUOVA COSTRUZIONE TIM
	NUOVA COSTRUZIONE VODAFONE
	NUOVA COSTRUZIONE LINKEM

ANTENNE TIM DI PROGETTO

SETTORE	ORIENTAMENTI	C.E. (m)	DIMENSIONI (m)
1	60°	41.00m	h=1.980m
2	185°	41.00m	h=1.980m
3	310°	41.00m	h=1.980m

ANTENNE VODAFONE DI PROGETTO

SETTORE	ORIENTAMENTI	C.E. (m)	DIMENSIONI (m)
1	50°	35.40m	h=2.100m
2	210°	35.40m	h=2.100m
3	310°	35.40m	h=2.100m

PARABOLA VODAFONE DI PROGETTO

PARABOLA	ORIENTAMENTI	C.E. (m)	DIMENSIONI (m)
1	110°	33.80m	Ø0.60

ANTENNE WIND/TRE DI PROGETTO

SETTORE	ANTENNA	ORIENTAMENTI	C.E. (m)	DIMENSIONI (m)
1	A	0°	38.60m	h=2.090m
	B		31.20m	h=0.799m
2	C	130°	38.60m	h=2.090m
	D		31.20m	h=0.799m
3	E	240°	38.60m	h=2.090m
	F		31.20m	h=0.799m

PARABOLE WIND/TRE DI PROGETTO


PARABOLA	ORIENTAMENTI	C.E. (m)	DIMENSIONI (m)
1	280°	39.30m	Ø0.60
2	330°	37.00m	Ø0.60

ANTENNE LINKEM DI PROGETTO

SETTORE	ORIENTAMENTI	C.E. (m)	DIMENSIONI (m)
1	110°	28.95m	h=1.100m
2	220°	28.95m	h=1.100m
3	320°	28.95m	h=1.100m

PARABOLA LINKEM DI PROGETTO

PARABOLA	ORIENTAMENTI	C.E. (m)	DIMENSIONI (m)
1	276°	30.20m	Ø0.30

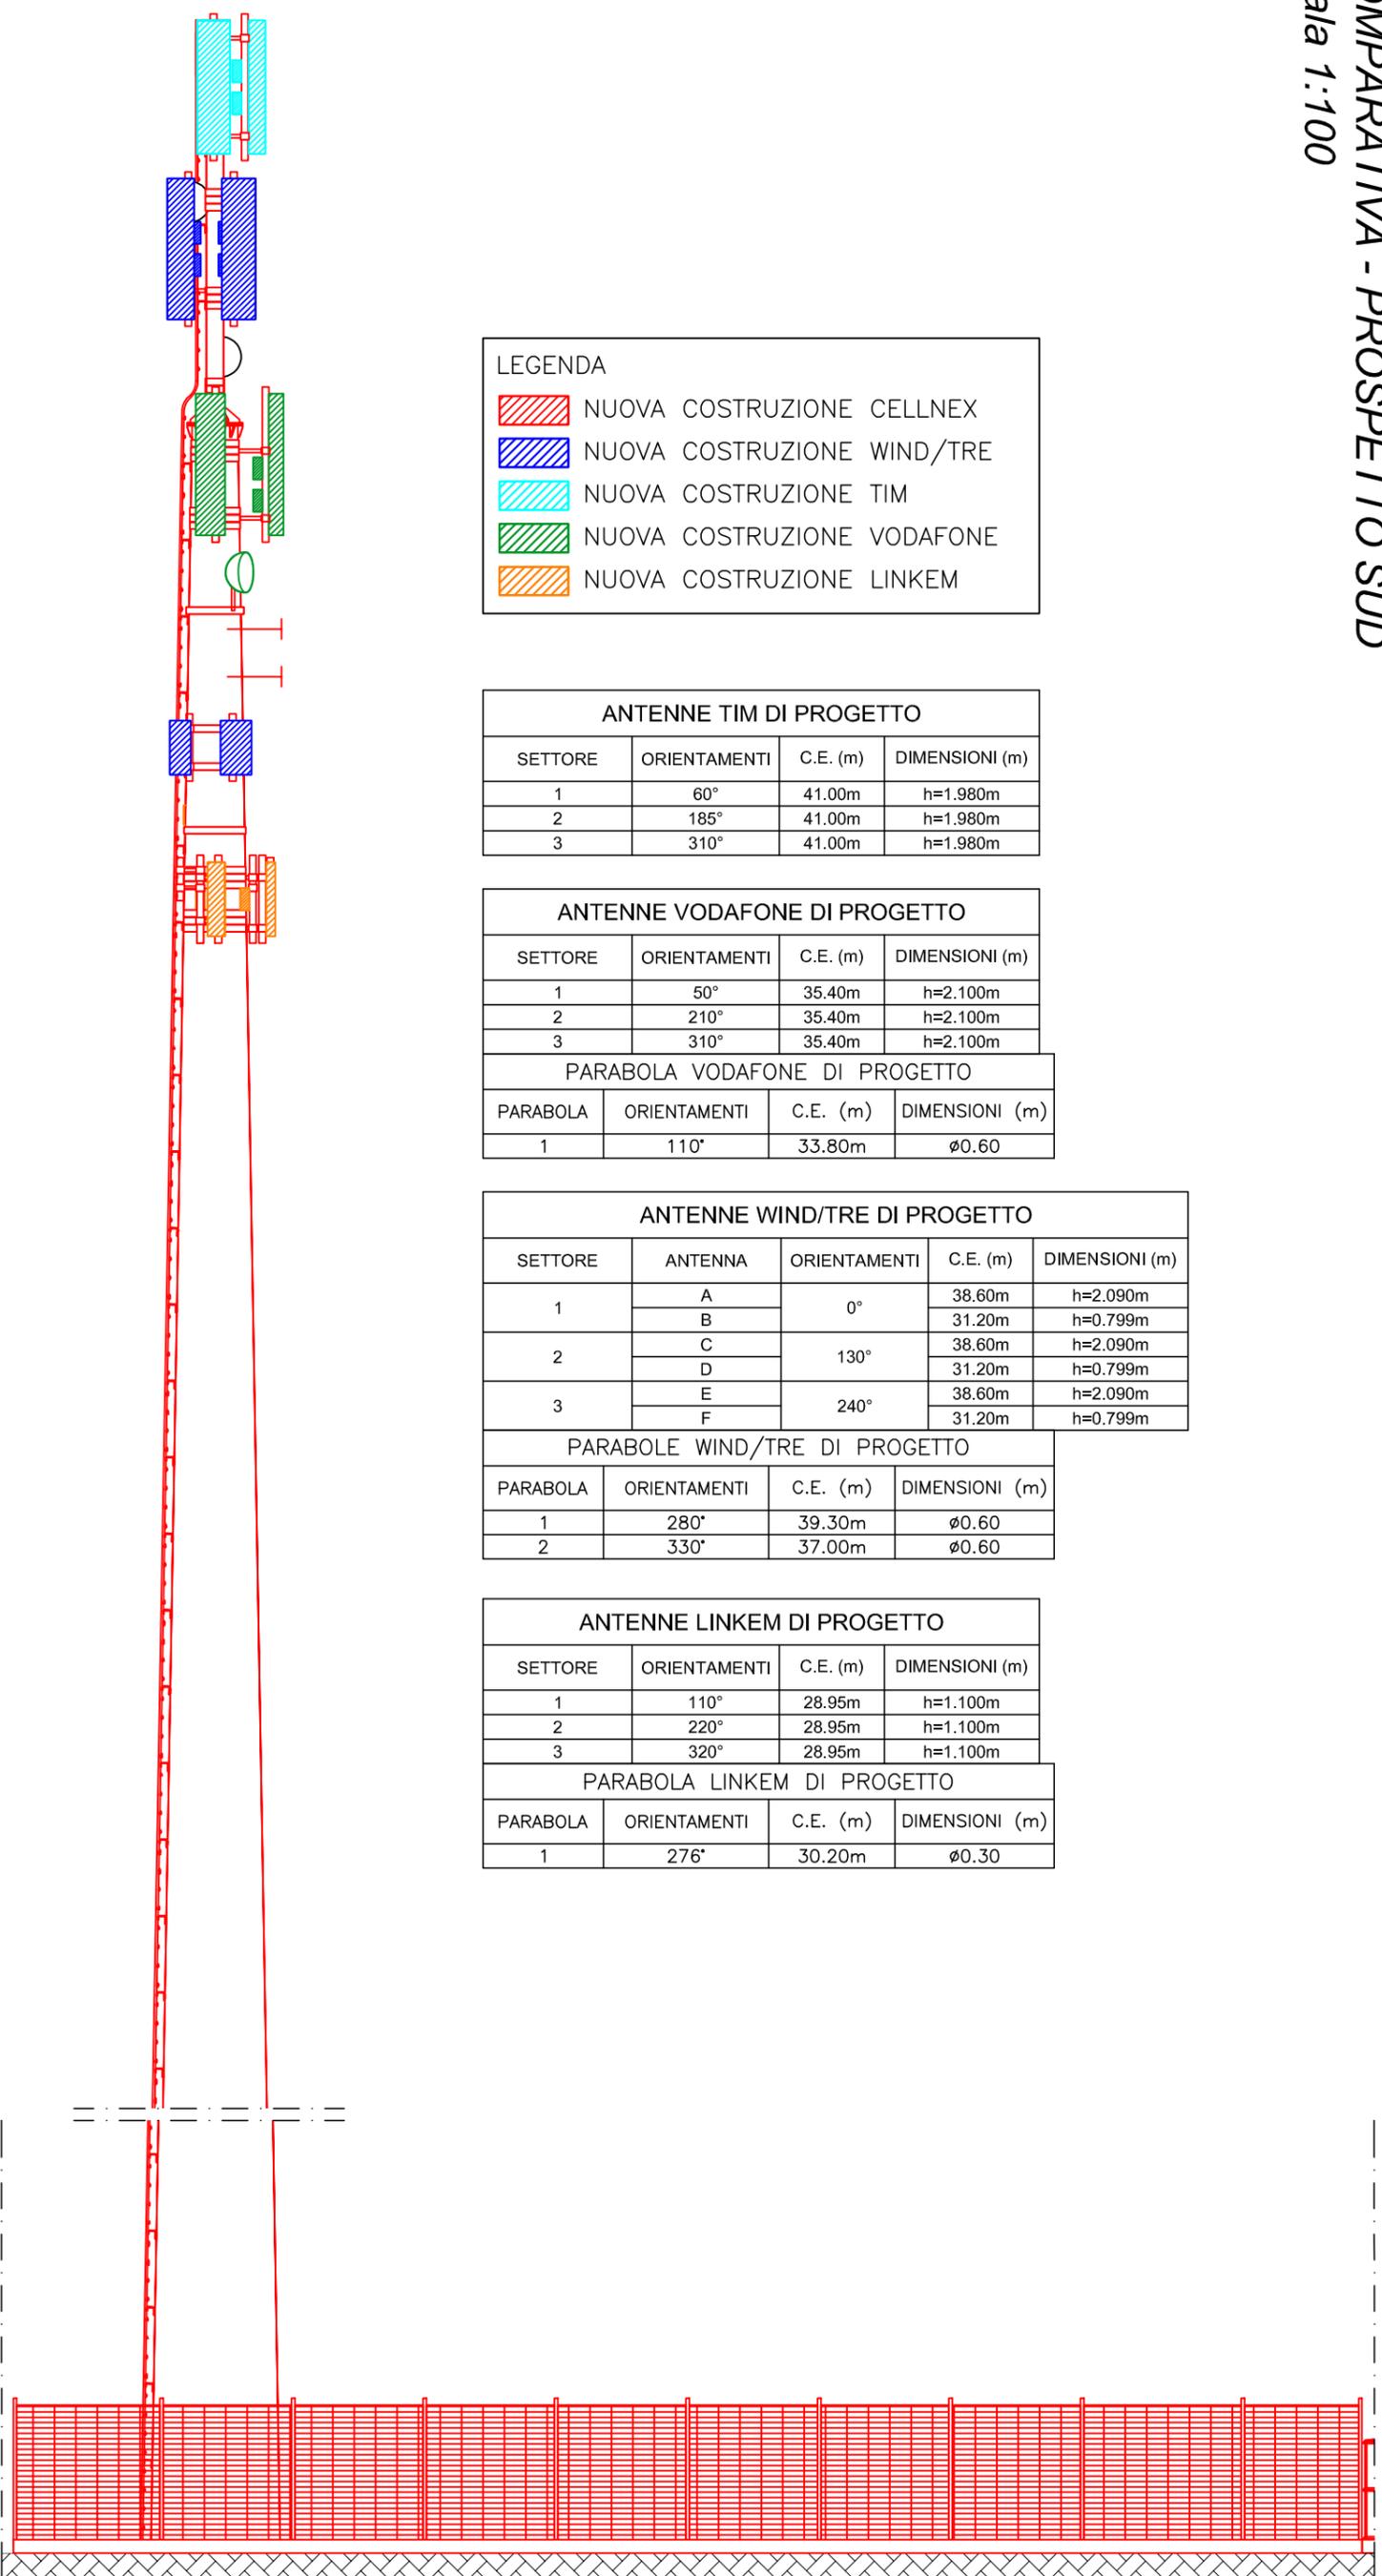

appc udine  
ordine degli architetti  
pianificatori paesaggisti  
e conservatori della  
provincia di udine  
garofolo juris  
albo sez. A/a - numero 1127  
architetto

Richiedente : Redazione : Gestore : <b>CELLNEX S.p.A.</b> <b>STUDIO 5 S.r.l.</b> <b>WIND TRE S.p.A.</b> <b>TIM S.p.A.</b> <b>VODAFONE ITALIA S.p.A.</b> <b>LINKEM S.p.A.</b>	Codice Sito <b>MO039</b> <b>MO8C</b> <b>MO5952-C</b> <b>MO0040D</b>	Codice Sito : <b>MO039 - MARANELLO</b> Ubicazione : Via Circonvallazione Est - Maranello (MO) Dati Catastali : N.C.T. di Maranello - fg. 5 - map. 949 Titolo : Progetto di ri-posizionamento di stazione radiobase per reti di comunicazione elettroniche mobili Nome File : 45420 - MO039 - MARANELLO	Scale : 1:100 Tav. n. <div style="font-size: 2em; font-weight: bold; text-align: center;">12</div>
--	---	---	--